

КОМПЛЕКСНЫЕ СЕРИИ 125/75/ТИПОВЫХ ПРОЕКТОВ  
ЖИЛЫХ И ОБЩЕСТВЕННЫХ ЗДАНИЙ



ТИПОВОЙ ПРОЕКТ  
231-1-125/75/-104

УЧЕБНЫЙ КОРПУС  
ПРОФТЕХУЧИЛИЩА  
И ТЕХНИКУМА  
НА 720 УЧАЩИХСЯ

АЛЬБОМ VIII

ПРОЕКТНАЯ ДОКУМЕНТАЦИЯ ПО ПЕРЕ-  
ВОДУ ХОЗЯЙСТВЕННО-БЫТОВЫХ ПО-  
МЕЩЕНИЙ ПОДВАЛА НА РЕЖИМ ПРУ.

КФ ЦИТП инв. № 16935-08

ц. 0-27

ФОРМАТ А4

ЦЕНТРАЛЬНЫЙ ИНСТИТУТ ТИПОВОГО ПРОЕКТИРОВАНИЯ  
ГОССТРОЯ СССР  
КИЕВСКИЙ ФИЛИАЛ  
г Киев-57 ул Эженя Потье № 12

*8/26*  
Заказ № 8676 ИInv № 16935-08 Тираж 9

Сдано в печать 22/8 1986 Цена 0 27

КОМПЛЕКСНЫЕ СЕРИИ 125/75/ типовых проектов  
ЖИЛЫХ И ОБЩЕСТВЕННЫХ ЗДАНИЙ

ТИПОВОЙ ПРОЕКТ  
231-1-125/75/-104

УЧЕБНЫЙ КОРПУС  
ПРОФТЕХУЧЧИЛИЦА  
И ТЕХНИКУМА  
НА 720 УЧАЩИХСЯ

АЛЬБОМ VIII

ПРОЕКТНАЯ ДОКУМЕНТАЦИЯ ПО ПЕРЕ-  
ВОДУ ХОЗЯЙСТВЕННО-БЫТОВЫХ ПО-  
МЕЩЕНИЙ ПОДВАЛА НА РЕЖИМ ПРУ

РАЗРАБОТАН  
КБ ПО ЖЕЛЕЗОБЕТОНУ  
им. А.А. ЯКУШЕВА

НАЧАЛЬНИК *В.Болтис*  
КБ ПО ЖЕЛЕЗОБЕТОНУ В.А.БОЛТИНСКИЙ

ГЛАВНЫЙ КОНСТРУКТОР  
ПРОЕКТА *А.В.Ивановский* А.В.ИВАНОВСКИЙ

ТЕХНИЧЕСКИЙ ПРОЕКТ  
УТВЕРЖДЕН  
ГОССТРОЕМ РСФСР  
ПОСТАНОВЛЕНИЕМ  
№43 от 2 июля 1979 г.  
РАБОЧИЕ ЧЕРТЕЖИ  
ВВЕДЕНЫ В ДЕЙСТВИЕ  
КБ ПО ЖЕЛЕЗОБЕТОНУ  
ПРИКАЗОМ №1550Т 30.11.1984г.  
КФ ЦИТП инв. № 16935-08

ФОРМАТ А4

## ВЕДОМОСТЬ ЧЕРТЕЖЕЙ

№ ЛИСТОВ	НАИМЕНОВАНИЕ ЧЕРТЕЖЕЙ	№ СТР.
1	ОБЩИЕ ДАННЫЕ (НАЧАЛО)	2
2÷6	ОБЩИЕ ДАННЫЕ (ПРОДОЛЖЕНИЕ).	3÷7
7	ОБЩИЕ ДАННЫЕ (ОКОНЧАНИЕ)	8
8	ЭКСПЛУАТАЦИЯ ПОМЕЩЕНИЙ. ТЕХНИКО-ЭКОНОМИЧЕСКИЕ ПОКАЗАТЕЛИ.	9
9÷10	РАССТАНОВКА ОБОРУДОВАНИЯ В ПОМЕЩЕНИЯХ ДЛЯ УКРЫВАЕМЫХ.	10÷11
11	СПЕЦИФИКАЦИЯ МАТЕРИАЛОВ.	12

ПРИВЯЗКА:


16935-08

ИИВ №

п-1(3); п-2(4) - 640

231-1-125(75)-104-720

ЗАВ. ОТД.	В. БОГОРОДСКИЙ	1983	СТАДИЯ	ЛИСТ	ЛИСТОВ
НДР/МДКДНТР	А. ИВАНОВСКИЙ		P	1	11
ГЛ. КДНС. ПР.	А. ИВАНОВСКИЙ		ОБЩИЕ ДАННЫЕ (НАЧАЛО).		
РУК. БРИГ.	Л. КЕЛЕРМАН		КБ по ЖЕЛЕЗОБЕТОНУ им. А. А. ЯКУШЕВА		
РУК. БР. АРХ.	В. ЕВДОКИМОВ				
СТ. ТЕХНИК	М. ЛУКЬЯНОВА				

## Общая часть

ПРОЕКТ ДВОЙНОГО ИСПОЛЬЗОВАНИЯ ХОЗЯЙСТВЕННО-БЫТОВЫХ ПОМЕЩЕНИЙ ПОДВАЛА РАЗРАБОТАН НА ОСНОВАНИИ ЗАДАНИЯ НА ПРОЕКТИРОВАНИЕ ОТ 22 МАРТА 1983 Г. (т. 1511), ВЫДАННОГО ГОССТРОЕМ РСФСР И ПЛана БЮДЖЕТНЫХ ПРОЕКТНЫХ РАБОТ ГОССТРОЯ РСФСР НА 1984 Г.

ПРОЕКТ РАЗРАБОТАН ДЛЯ ПРИМЕНЕНИЯ В I В КЛИМАТИЧЕСКОМ ПОДДРАЙДЕ II И III КЛИМАТИЧЕСКИХ РАЙОНАХ С РАСЧЕТНЫМИ ТЕМПЕРАТУРАМИ НАРУЖНОГО ВОЗДУХА -20°C; -30°C; -40°C С ОБЫЧНЫМИ ГЕОЛОГИЧЕСКИМИ УСЛОВИЯМИ СТРОИТЕЛЬСТВА.

## Архитектурно-планировочное решение и технологическая часть.

ПЕРЕВОД ХОЗЯЙСТВЕННО-БЫТОВЫХ ПОМЕЩЕНИЙ ПОДВАЛА НА РЕЖИМ ПРУ РАЗРАБАТЫВАЕТСЯ В СООТВЕТСТВИИ С СНиП II-14-77.

ПРИ ПЕРЕВОДЕ ПОМЕЩЕНИЙ НА РЕЖИМ УКРЫТИЯ ПРЕДУСМАТРИВАЕТСЯ ЗАЩИТА ВХОДНЫХ ДВЕРЕЙ УПЛОТНЕНИЕМ ДВЕРНЫХ ПРОЕМОВ.

ЗАЩИТНЫЕ СВОЙСТВА ПРОТИВОРАДИАЦИОННОГО УКРЫТИЯ ОЦЕНИВАЕТСЯ КОЭФФИЦИЕНТОМ ЗАЩИТЫ  $K=150-200$  В ЗАВИСИМОСТИ ОТ ВАРИАНТА ЗАЩИТЫ, КОТОРЫЙ ОПРЕДЕЛЯЕТСЯ ПРИ ПРИВЯЗКЕ ПРОЕКТА К МЕСТНЫМ УСЛОВИЯМ.

ДЛЯ УКРЫВАЕМЫХ ИСПОЛЬЗОВАНЫ ПОМЕЩЕНИЯ, РАСПОЛОЖЕННЫЕ В ПОДВАЛЕ.

РАССТАНОВКА ОБОРУДОВАНИЯ УКАЗАНА НА ЧЕРТЕЖАХ 9;10

ПРИВЯЗКА:

ННВ. №

16935-08

п-1(3); п-2(4) - 640  
231-1-125 (75)-104-720

Зав. отд.	В. БОГОРОДСКИЙ	18.03	Общие данные (продолжение).	Стадия	Лист	Листов
Нормоконтр.	А. ИВАНОВСКИЙ	и.в.и.		P	2	11
Гл. конс. пр.	А. ИВАНОВСКИЙ	и.в.и.				
Рук. бриг.	А. КЕЛЕРМАН	а.келерман				
Рук. бр арх.	В. ЕВДОКИМОВ	в.евдокимов				
Ст. техник	Н. ЛУКЬЯНОВА	н.лукьянова				
				КБ	по ЖЕЛЕЗОБЕТОНУ	
					им. А. А. ЯКУШЕВА	

ДАННОГО ПРОЕКТА, ОБЕСПЕЧИВАЕТ ВМЕСТИМОСТЬ УКРЫТИЯ В КОЛИЧЕСТВЕ БОЛЕЕ ЧЕЛДВЕК, ИЗ КОТОРЫХ ПРЕДУСМАТРИВАЕТСЯ 512 МЕСТ ДЛЯ СИДЕНИЯ И 128 МЕСТ ДЛЯ ЛЕЖАНИЯ.

МЕСТА ДЛЯ ЛЕЖАНИЯ РАСПОЛАГАЮТСЯ НА ВТОРОМ ЯРУСЕ ПОД МЕСТАМИ ДЛЯ СИДЕНИЯ НА 1.8 М ОТ ПОЛА.

ПРИ ПЕРЕВОДЕ ЗДАНИЯ НА РЕЖИМ УКРЫТИЯ УСТРОЙСТВО МЕСТ ДЛЯ СИДЕНИЯ ОСУЩЕСТВЛЯЕТСЯ ЗА СЧЕТ МЕБЕЛИ И ОБОРУДОВАНИЯ ШКОЛЫ.

РАСХОД МАТЕРИАЛОВ ДАН НА ЧЕРТЕЖЕ ЛИСТ 11

ПРИВЯЗЫВАЮЩАЯ ОРГАНИЗАЦИЯ МОЖЕТ ПО СОГЛАСОВАНИЮ СО ШТАБОМ ГД ИЗМЕНИТЬ КОНСТРУКЦИЮ ЗАЩИТЫ В СООТВЕТСТВИИ С МЕСТНЫМИ УСЛОВИЯМИ.

### КОНСТРУКТИВНОЕ РЕШЕНИЕ.

КОНСТРУКТИВНЫЕ РЕШЕНИЯ ПРИНЯТЫ НА ОСНОВАНИИ СНиП II.11-77 И „РУКОВОДСТВА ПО ПРОЕКТИРОВАНИЮ ПРОТИВОРАДИАЦИОННЫХ УКРЫТИЙ. УВЕЛИЧЕНИЕ ЗАЩИТНЫХ СВОЙСТВ ОГРАЖДАЮЩИХ КОНСТРУКЦИЙ ДОСТИГНУТО: ДЛЯ П-1 И П-3 - УСТРОЙСТВОМ МОНОЛИТНОЙ ЖЕЛЕЗОБЕТОННОЙ СТЕНКИ  $\delta=180$  ММ ПО ПЕРИМЕТРУ ПОМЕЩЕНИЯ, УСТРОЙСТВОМ ЗАЩИТНОГО СЛОЯ ИЗ КЕРАМЗИТОБЕТОНА  $\delta=60$  ММ ПО ПЕРЕКРЫТИЮ, УСИЛЕНИЕМ ПЕРЕКРЫТИЯ ЗА СЧЕТ ИЗМЕНЕНИЯ АРМИРОВАНИЯ И УСТРОЙСТВОМ МОНОЛИТНЫХ ВХОДОВ. ДЛЯ П-2 И П-4 - УСТРОЙСТВОМ КИРПИЧНОЙ СТЕНКИ  $\delta=250$  ММ ДЛЯ П-2, И  $\delta=120$  ММ ДЛЯ П-4 ПО ПЕРИМЕТРУ ПОМЕЩЕНИЯ И УСТРОЙСТВОМ МОНОЛИТНЫХ ВХОДОВ.

УСИЛЕНИЕ АРМИРОВАНИЯ ПЛАНТ ПЕРЕКРЫТИЯ ПРОИЗВОДИТСЯ ПУТЕМ ПРИМЕНЕНИЯ СТАЛЕЙ С ПОВЫШЕННЫМИ ПРОЧНОСТНЫМИ ХАРАКТЕРИСТИКАМИ И С УВЕЛИЧЕНИЕМ ПЛОЩАДИ СЕЧЕНИЯ.

КРОМЕ ТОГО УПЛОТНЕНЫ ВСЕ ВХОДНЫЕ ДВЕРИ.

ПРИВЯЗКА:


ИНВ. №

16935-08

П-1(3); П-2(4) - 640  
231-1-125 (75)-104-720

ЗАВ. ОТД.	В. БОГДОРДСКИЙ	180
НОРМОКОНТ	А. ИВАНОВСКИЙ	швейц
ГЛ.КОНС.ПР.	А. ИВАНОВСКИЙ	швейц
РУК.БРИГ.	Л. КЕЛлерман	швейц
РУК.БР.АРХ.	В. ЕВДОКИМОВ	швейц
СТ.ТЕХНИК	М. ЛУКЬЯНОВА	механик

ОБЩИЕ ДАННЫЕ  
(ПРОДОЛЖЕНИЕ).

СТАДИЯ	ЛИСТ	ЛИСТОВ
Р	3	11

КБ ПО ЖЕЛЕЗОБЕТОНУ  
им. А.Л. Якушева

III

ЛН. 231-1-125 (75)-104

## ОТОПЛЕНИЕ И ВЕНТИЛЯЦИЯ ПРУ.

ПРОЕКТ ОТОПЛЕНИЯ И ВЕНТИЛЯЦИИ ПРУ ВЫПОЛНЕН НА ОСНОВАНИИ ЗАДАНИЙ НА ПРОЕКТИРОВАНИЕ И СН И П II-Н-77 ДЛЯ СЛЕДУЮЩИХ РАСЧЕТНЫХ ТЕМПЕРАТУР ЗИМНЕГО ВОЗДУХА: ПРИ ОДНОСЛОЙНЫХ СТЕНОВЫХ ПАНЕЛЯХ -20; -25; -30; -35; -40° С.

РАСХОД ТЕПЛА НА ОТОПЛЕНИЕ ПРУ СОСТАВЛЯЕТ:

$$Q_{-20} = 16415 \text{ ККАЛ/ЧАС}; \quad Q_{-25} = 19150 \text{ ККАЛ/ЧАС}; \quad Q_{-30} = 21885 \text{ ККАЛ/ЧАС};$$

$$Q_{-35} = 24620 \text{ ККАЛ/ЧАС}; \quad Q_{-40} = 27355 \text{ ККАЛ/ЧАС}.$$

СИСТЕМА ОТОПЛЕНИЯ ПРУ ПРОЕКТИРУЕТСЯ ОБЩЕЙ С ОТОПИТЕЛЬНОЙ СИСТЕМОЙ ЗДАНИЯ И ИМЕЕТ УСТРОЙСТВО ДЛЯ ОТКЛЮЧЕНИЯ.

СХЕМА СИСТЕМЫ ОТОПЛЕНИЯ ПРИНЯТА ОДНОТРУБНАЯ, ГОРИЗОНТАЛЬНАЯ С НИЖНЕЙ РАЗВОДКОЙ. НАГРЕВАТЕЛЬНЫЕ ПРИБОРЫ - ГЛАДКАЯ ТРУБА, ПРОДОЛЖЕННАЯ ПО ПЕРИМЕТРУ ПРУ. ВОЗДУХОУДАЛЕНИЕ - КРАНАМИ "МАЕВСКОГО", РАСПОЛОЖЕННЫМИ В ВЕРХНИХ ТОЧКАХ СИСТЕМЫ.

ВЕНТИЛЯЦИЯ ПРУ ПРЕДУСМОТРЕНА ПРИТОЧНО-ВЫТЯЖНАЯ. ПРИТОЧНАЯ С МЕХАНИЧЕСКИМ ПОДВОДЛЕНИЕМ, ВЫТЯЖКА - ВЫДАВЛИВАНИЕМ.

КОЛИЧЕСТВО ПОДАВАЕМОГО ВОЗДУХА НА ОДНОГО ЧУКРИВАЕМОГО ПРИНЯТА ПО ТАБЛИЦЕ 34 СН И П II-Н-77 И СОСТАВЛЯЕТ 10 м<sup>3</sup>/ЧАС ДЛЯ ВСЕХ РАСЧЕТНЫХ НАРУЖНЫХ ТЕМПЕРАТУР

ПРИВЯЗАН:


16535-08

ННВ. №

1983

П-1(3); П-2(4) - 640  
231-1-125 (75)-104-720

ЗАВ. ОТД.	Б. ФРЕЙДИН	<i>Марк</i>
ГАКОН. ПР.	Э. МАРКУЦКИЙ	<i>Э.М.</i>
ГАКОН. ПР.	А. АЮЧАНОВА	<i>А.А.</i>

ОБЩИЕ ДАННЫЕ  
(ПРОДОЛЖЕНИЕ).

СТАДИЯ	ЛИСТ	ЛИСТЫВ
Р	4	11
КБ	ПО ЖЕЛЕЗОБЕТОНУ ИМ. А. А. ЯКУШЕВА	

ПРИТОЧНЫЙ ВОЗДУХ ОЧИЩАЕТСЯ ФИЛЬТРАМ ФЯВ И ПОДАЕТСЯ ПО ПОДПОЛЬНЫМ КАНАЛАМ В ПОМЕЩЕНИЯ ДЛЯ УКРЫВАЕМЫХ.

ПРИ НАЛИЧИИ ЭЛЕКТРОЭНЕРГИИ ДЛЯ ПРИТОКА ИСПОЛЬЗУЕТСЯ ПРИТОЧНАЯ УСТАНОВКА П-1, ОБСЛУЖИВАЮЩАЯ УЧЕБНЫЕ ПОМЕЩЕНИЯ, И МАГИСТРАЛЬНЫЕ ВОЗДУХОВОДЫ СИСТЕМЫ П1 (ПОДПОЛЬНЫЕ КАНАЛЫ).

ПРИ ОТСУТСТВИИ ЭЛЕКТРОЭНЕРГИИ ИСПОЛЬЗУЮТСЯ ЭЛЕКТРО-РУЧНЫЕ ВЕНТИЛЯТОРЫ ЭРБ-72-2 - СИСТЕМА П3. ВОЗДУХ В АВАРИЙНОМ РЕЖИМЕ ПОДАЕТСЯ ИЗ РАСЧЕТА 3<sup>м3/ЧАС</sup> НА ЧЕЛОВЕКА.

ПЕРЕКЛЮЧЕНИЕ ПОТОКОВ ВОЗДУХА, ПОДАВАЕМОГО СИСТЕМАМИ П2; П3 ПРОИЗВОДИТСЯ ПРИ ПОМОЩИ ВОЗДУШНЫХ ЗАСЛОНОК, УСТАНАВЛИВАЕМЫХ В ВОЗДУХОВОДАХ.

ПРИТОЧНЫЙ ВОЗДУХ ПОДАЕТСЯ В НИЖНЮЮ ЗОНУ ПОМЕЩЕНИЯ.

ВЫТЯЖКА ИЗ ВЕРХНЕЙ ЗОНЫ ПОМЕЩЕНИЯ.

#### ХАРАКТЕРИСТИКА ДОПЛИТЕЛЬНО-ВЕНТИЛЯЦИОННОЙ СИСТЕМЫ.

МАРКА СИСТЕМЫ	ОБСЛУЖИВАЕМЫЕ ПОМЕЩЕНИЯ ИЛИ ОБОРУДОВАНИЕ	ТИП ВЕНТИСТАНОВКИ (АГРЕГАТА)	ВЕНТИЛЯТОР						ЭЛЕКТРОДВИГАТЕЛЬ ФИЛЬТР							
			ТИП	№	СХЕМА ИСПОЛ-	ВРАЩЕ-	ЦМ	Н <sub>1</sub>	П	ТИП	№	П.	ТИП	№	КОД Н <sub>1</sub> = КГС/М <sup>3</sup>	
П3	ПРУ	—	ВЧ ЧЧ -70	ЧЧ НЧ	1	Л0°	1990	25	1000	ЧА71 А6	0.37	1000	ФЯВ	—	2	—

ПРИВЯЗАН:

16935-08

ИНВ. №

П-1(3); П-2(4) - 640  
231-1-125(75)-104-720

ЗАВ. ОТД. ФРЕЙДИН	<i>М. Гусев</i>
ГА. КДН. ПР. МАРКУЦКИЙ	<i>М. Гусев</i>
ГА. КДН. ПР. МОЛЧАНОВА	<i>М. Гусев</i>

ОБЩИЕ ДАННЫЕ  
(ПРОДОЛЖЕНИЕ)

СТАДИЯ	ЛИСТ	ЛИСТОВ
Р	5	11
КБ	по ЖЕЛЕЗОБЕТОНУ	им. А.А. ЯКУШЕВА

## САНТЕХНИКА.

ПРИ РАЗРАБОТКЕ ПРОЕКТА УЧЕБНОГО КОРПУСА ПРОФТЕХ-УЧИЛИЩА И ТЕХНИКУМА НА 720 УЧАЩИХСЯ ПРЕДУСМОТРЕНЫ ВАРИАНТЫ ИСПОЛЬЗОВАНИЯ ПОДВАЛА ПОД ХОЗЯЙСТВЕННО-БЫТОВЫЕ ПОМЕЩЕНИЯ И КАК ПРОТИВОРАДИАЦИОННОЕ УКРЫТИЕ.

ПРИ ЭТОМ, САНИТАРНЫЕ ПРИБОРЫ, РАСПОЛОЖЕННЫЕ В ПОДВАЛЕ, БУДУТ ИСПОЛЬЗОВАТЬСЯ В ОБОИХ ВАРИАНТАХ ПЛАНИРОВОЧНЫХ РЕШЕНИЙ. СНАБЖЕНИЕ ХОЛОДНОЙ И ГОРЯЧЕЙ ВОДОЙ ЦЕНТРАЛИЗОВАННОЕ, ОТ ВНУТРЕННИХ СЕТЕЙ КОРПУСА, ПРОХОДЯЩИХ ПО ПОДВАЛУ.

САНИТАРНЫЕ ПРИБОРЫ, РАСПОЛОЖЕННЫЕ В ПОДВАЛЕ, ИМЕЮТ ОТДЕЛЬНЫЙ ВЫПУСК В НАРУЖНУЮ КАНАЛИЗАЦИОННУЮ СЕТЬ НА ВЫПУСКЕ УСТАНАВЛИВАЕТСЯ ЭЛЕКТРОФИЦИРОВАННАЯ ЗАДВИЖКА ДИАМЕТРОМ 100ММ, УПРАВЛЯЕМАЯ АВТОМАТИЧЕСКИ ПО СИГНАЛУ ДАТЧИКА, УСТАНАВЛИВАЕМОГО НА ТРУБОПРОВОДЕ.

ДОПОЛНИТЕЛЬНЫЕ МЕРОПРИЯТИЯ ПО ПЕРЕВОДУ СИСТЕМ ВОДОСНАБЖЕНИЯ И КАНАЛИЗАЦИИ ИЗ РЕЖИМА ХОЗЯЙСТВЕННО-БЫТОВЫХ ПОМЕЩЕНИЙ В РЕЖИМ ПРОТИВОРАДИАЦИОННОГО УКРЫТИЯ НЕ ТРЕБУЕТСЯ.

ПРИВЯЗАН:


ИНВ №

16935-08

П-1(3); П-2(4) - 640  
231-1-125 (75)-104-720

ЗАВ. ОТД.	ФРЕЙДИН	<i>Марк</i>	1983	ОБЩИЕ ДАННЫЕ (ПРОДОЛЖЕНИЕ).	СТАДИЯ	ЛИСТ	Листов
					Р	6	11
ГЛ.КОН.ПР.	МАРКУЦКИЙ	<i>Марк</i>					
ГЛ.КОН.ПР.	ЛДАЧАНОВА	<i>Лдачанова</i>					
					KБ	по ЖЕЛЕЗОВОДСКУ	
						им. А.А. ЯКУШЕВА	

# ЭЛЕКТРООБОРУДОВАНИЕ.

В ПРОЕКТЕ УЧЕБНОГО КОРПУСА ПРОФТЕХУЧИЛИЩА И ТЕХНИКУМА НА 720 УЧАЩИХСЯ ВЫПОЛНЕН ВАРИАНТ С ХОЗЯЙСТВЕННО-БЫТОВЫМИ ПОМЕЩЕНИЯМИ В ПОДВАЛЕ, КОТОРЫЕ МОГУТ ИСПОЛЬЗОВАТЬСЯ КАК ПРУ. ПРИ ЭТОМ, СОГЛАСНО СНиП 543-82 ОСВЕЩЕННОСТЬ ОСНОВНЫХ ПОМЕЩЕНИЙ ПОДВАЛА ПРИНЯТА 30 ЛК.

для питания сети освещения подвала предус-  
мотрена установка самостоятельного щитка  
освещения типа ОЩВ, питаемого от вводного рас-  
пределительного устройства учебного корпуса.

ЭЛЕКТРОТЕХНИЧЕСКАЯ РАЗВОДКА ВЫПОЛНЯЕТСЯ ПРОВОДОМ МАРКИ АПВ-380, ПРОЛОЖЕННЫМ В ВИНИПЛАСТОВЫХ ТРУБАХ ПО СТЕНАМ, ПОДОЛКУ И В ПДД ГОТОВКЕ ПДЛА.

В варианте с подвалом выполнено питание электродвигки на выпуске канализации.

для обеспечения аварийного освещения в подвале проектом предусмотрены ручные, аккумуляторные, переносные фонари.

# СВЯЗЬ И СИГНАЛИЗАЦИЯ.

В варианте с хозяйственно-бытовыми помещениями в подвале предусматривается телефонизация, радиофикация и электрочасофикация.

# ЭКСПЛИКАЦИЯ ПОМЕЩЕНИЙ.

АЛЬБОМ VIII

Т.П.231-1-125 (75)-104

№ ПО ПР-ТУ	НАИМЕНОВАНИЕ	ПЛОЩАДЬ М <sup>2</sup>				
		ВАРИАНТ	ВАРИАНТ	П-1 (3)	П-2	П-4
1	ПОМЕЩЕНИЯ ДЛЯ УКРЫВАЕМЫХ			362,33	356,36	407,09
2	САНУЗЛЫ			40,30	39,90	40,30
3	КОМНАТА ПРИЕМА ПИЩИ			40,40	40,40	40,40
4	ПЕРЕВЯЗОЧНАЯ			40,19	40,40	41,30
5	ПОМЕЩЕНИЕ ДЛЯ ЗАГРЯЗНЕННОЙ ОДЕЖДЫ			38,69	38,65	38,65
6	ВЕНТКАМЕРА			116,12	113,20	116,32
7	ТЕПЛОВОЙ ПУНКТ			27,8	27,8	27,6
8	ТАМБУРЫ			9,20	9,20	9,20
9	КОРИДОРЫ			160,2	160,2	160,2

## ТЕХНИКО-ЭКОНОМИЧЕСКИЕ ПОКАЗАТЕЛИ.

НАИМЕНОВАНИЕ	П-1 (3)	П-2	П-4
СТРОИТЕЛЬНЫЙ ОБЪЕМ м <sup>3</sup>	2505,93	2478,4	2695,33
ОБЩАЯ ПЛОЩАДЬ м <sup>2</sup>	835,23	826,11	881,06
РАБОЧАЯ ПЛОЩАДЬ м <sup>2</sup>	665,91	656,4	711,71
СТОИМОСТЬ РАБОТ РУБ	9282	9282	92,82

ПРИВЯЗАН

ИНВ. №

16935-08

П-1 (3); П-2 (4)-640


231-1-125 (75)-104-720

ДАТ ОГД	В.БОГОРОДСКИЙ	<i>13.01</i>
КОМПООНТР	А.ИВАНОВСКИЙ	<i>и.и.и.и.и.</i>
Л.КОНС.ПР.	А.ИВАНОВСКИЙ	<i>и.и.и.и.</i>
РУК.БРИГ.	А.КЕЛЕРМАН	<i>и.и.и.и.</i>
РУК.БР.АРХ.	В.ЕВДОКИМОВ	<i>и.и.и.и.</i>
СТ.ГЕИНИК	М.ЛУКЬЯНОВА	<i>и.и.и.и.</i>

ЭКСПЛИКАЦИЯ ПОМЕЩЕНИЙ  
ТЕХНИКО-ЭКОНОМИЧЕСКИЕ  
ПОКАЗАТЕЛИ.

СТАДИЯ	ЛИСТ	Листов
P	8	11
KБ	по ЖЕЛЕЗОБЕТОНУ	им. А.А. ЯКУШЕВА

ФОРМАТ А4

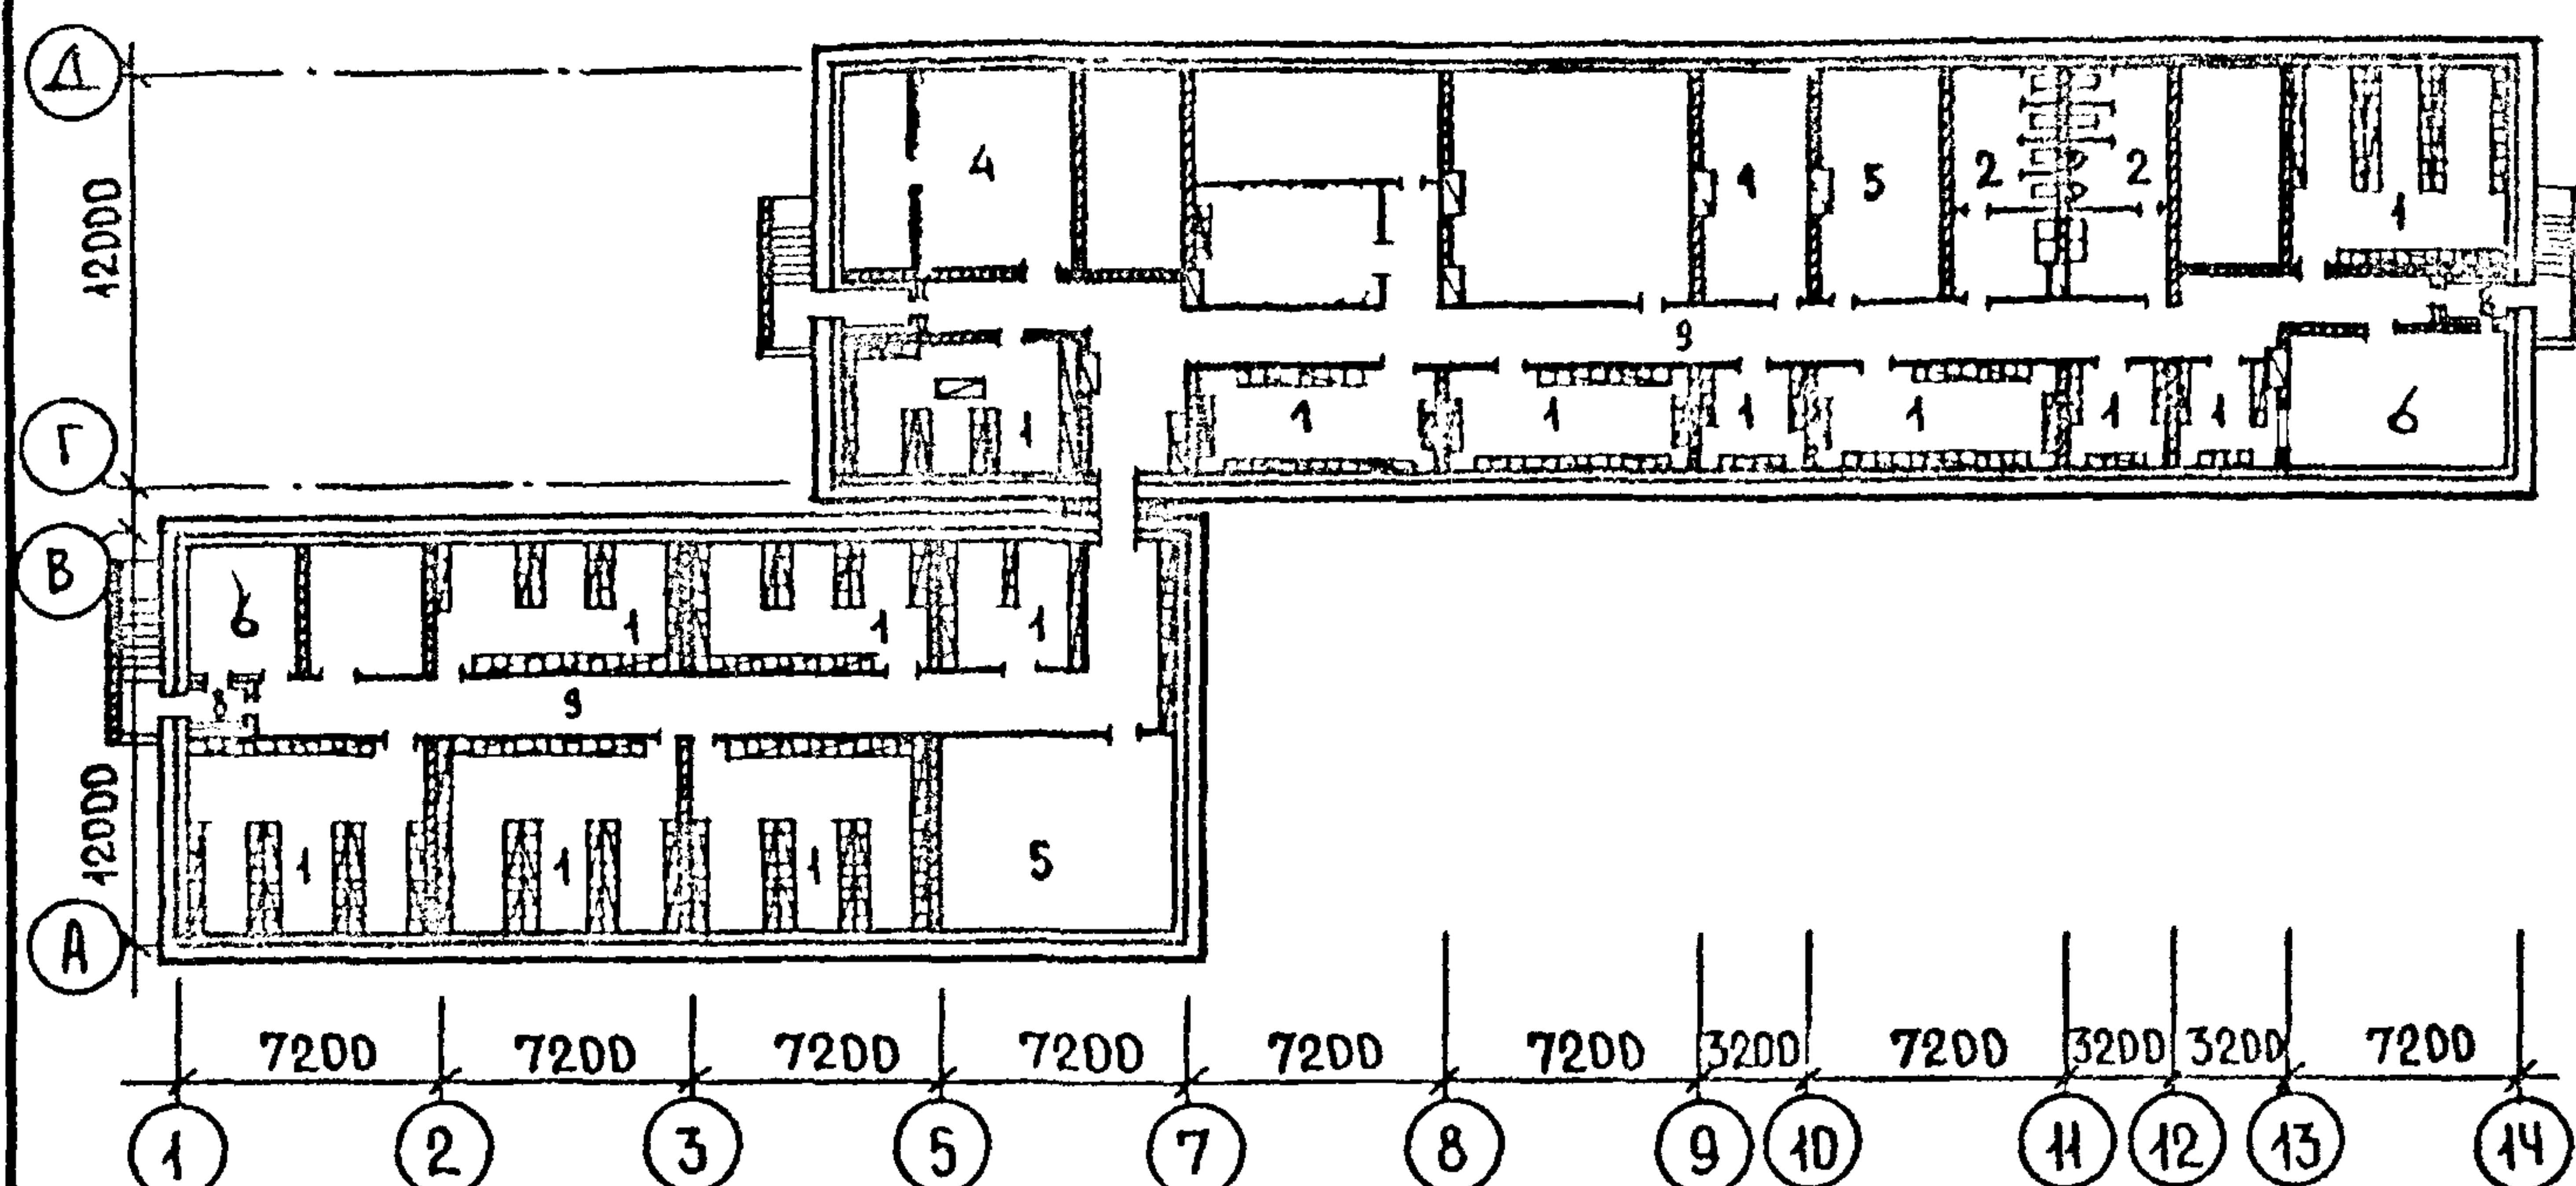

ЭКСПЛИКАЦИЯ ПОМЕЩЕНИЙ

1	ПОМЕЩЕНИЯ ДЛЯ УКРЫВАЕМЫХ
2	САНУЗЛЫ
3	КОМНАТА ПРИЕМА ПИЩИ
4	ПЕРЕВЯЗОЧНАЯ ДЛЯ ВЗРОСЛЫХ И ДЕТЕЙ
5	ВЕНТКАМЕРЫ
6	ПОМЕЩЕНИЕ ДЛЯ ЗАГРЯЗНЕННОЙ ОДЕЖДЫ

ПРИВЯЗАН:

ИНВ. №

16935-08

1983

п-1 (3) - 640

231-1-125 (75)-104-720

ЗАВ. ОТД.	В. БОГОРОДСКИЙ	<i>Закон</i>
ГЛ. КОН. ПР.	А. ИВАНОВСКИЙ	<i>ищем</i>
РУК. БР. АРХ.	В. ЕВДОКИМОВ	<i>В. Евдокимов</i>
РУК. БР. ГР.	А. КЕЛЕРМАН	<i>Келерман</i>
СТ. ТЕХНИК	М. ЛУКЬЯНОВА	<i>Лукьянова</i>


РАССТАНОВКА ОБОРУДОВАНИЯ  
В ПОМЕЩЕНИЯХ ДЛЯ УКРЫВАЕМЫХ

СТАДИЯ	ЛИСТ	ЛИСТОВ
Р	9	11

КБ ПО ЖЕЛЕЗОБЕТОНУ  
им. А. А. Якушева

АЛЬБОМ VII

П.П. 231-1-125 (75)-104

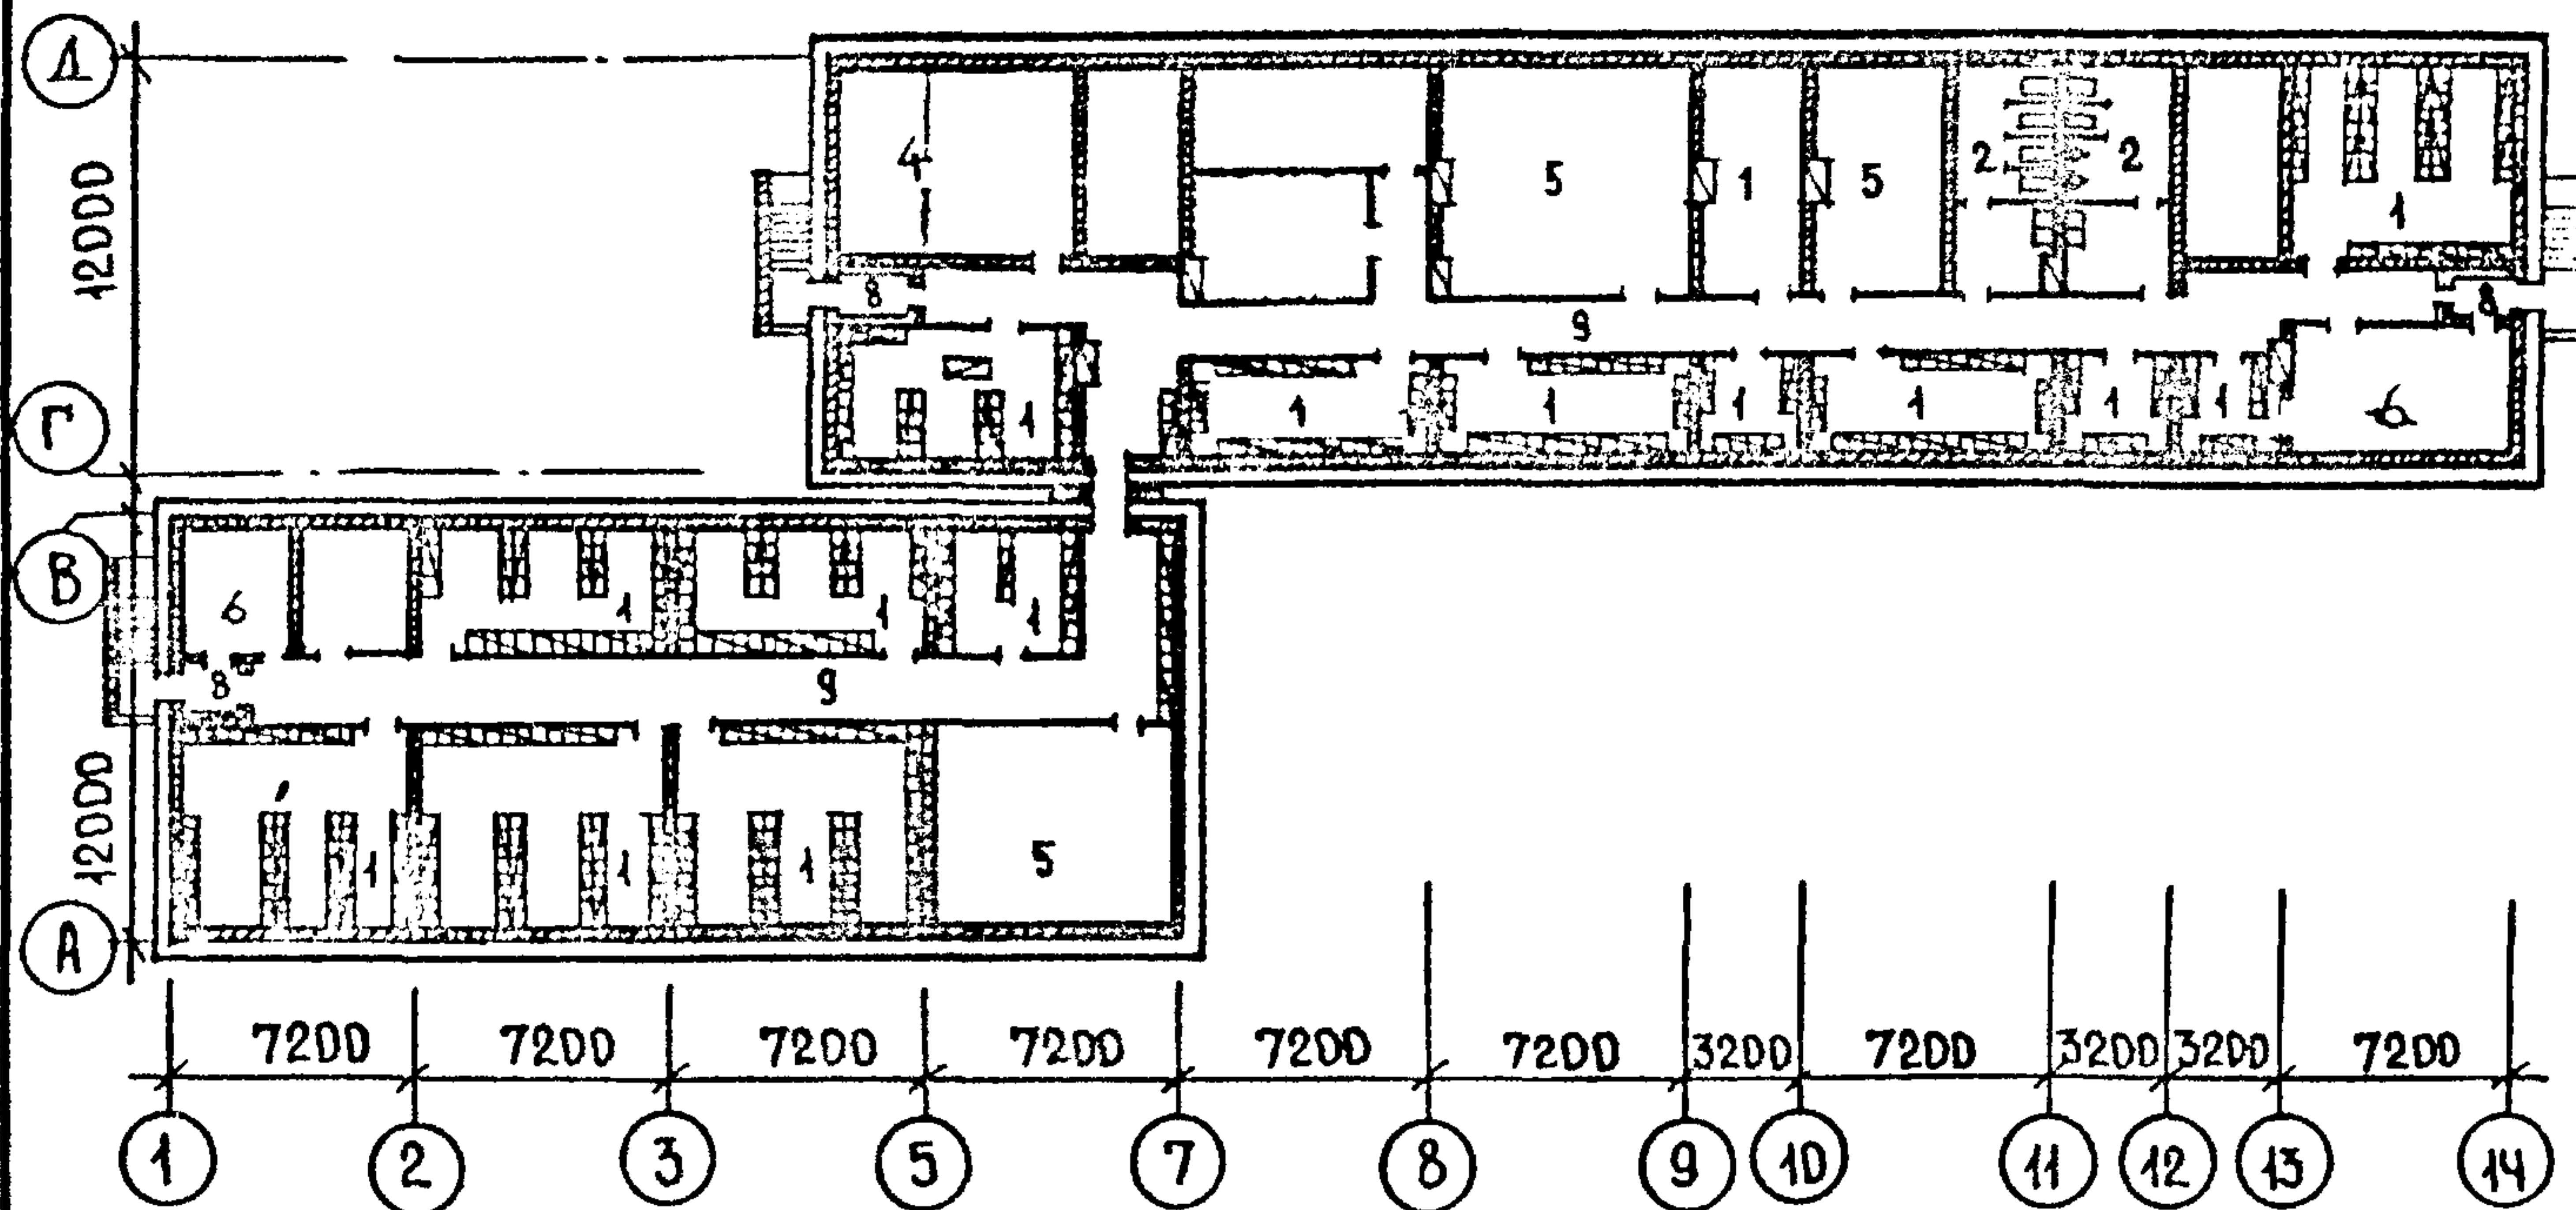

ЭКСПЛИКАЦИЯ

1	ПОМЕЩЕНИЯ ДЛЯ УКРЫВАЕМЫХ
2	САНУЗЛЫ
3	КОМНАТА ПРИЕМА ПИЩИ
4	ПЕРЕВЯЗОЧНАЯ ДЛЯ ВЗРОСЛЫХ И ДЕТЕЙ
5	ВЕНТКАМЕРЫ
6	ПОМЕЩЕНИЕ ДЛЯ ЗАГРЯЗНЕННОЙ ОДЕЖДЫ

ПРИВЯЗАН:


16935-08

ИНВ. №

П-2(4) - 640  
231-1-125(75)-104-720

ЗАВ. ОТД.	В. БОГОРОДСКИЙ	<i>В. Б.</i>
ГЛ. КОН. ПР.	А. ИВАНОВСКИЙ	<i>А. И.</i>
РУК. БР. АРХ.	В. ЕВДОКИМОВ	<i>В. Е.</i>
РУК. БРИГ.	А. КЕЛЕРМАН	<i>А. К.</i>
СТ. ТЕХНИК	М. ЛУКЬЯНОВА	<i>М. Л.</i>

РАССТАНОВКА ОБОРУДОВАНИЯ  
В ПОМЕЩЕНИЯХ ДЛЯ УКРЫВАЕМЫХ

СТАДИЯ ЛИСТ ЛИСТОВ  
Р 10 11  
КБ ПО ЖЕЛЕЗОБЕТОНКУ  
ИМ. А.А. ЯКУШЕВА

АНДОМ VIII

Т.Н. 234-1-125 (75)-104

ПОЖЕЗДЧИЙ	Н/П	ОБОЗНАЧЕНИЕ СЕРИЯ	НАИМЕНОВАНИЕ	ЕД. ИЗ.И.	КОД-ВД	ПРИМЕЧАНИЕ
ТАЛБУРЫ	1	ТА-02.00.000-01  СЕРИЯ У-02-03 ВЫПУСК 3 РАБОЧИЕ ЧЕРТЕЖИ.	НАРЫ 2Х ЯРУСН.	1 ИЗД.	128	ГЛУБОКАЯ ПРОПИТКА ОГНЕЗАЩИТНАЯ СОСТАВОМ АНТИПИРЕНАМИ.
	2	РЕЗИНА ТОЛЩИНОЙ $\delta=50$ ММ	УПЛОТНЕНИЕ ПРЕДЕМОВ	П.М	60	РЕЗИНА МОРДЗОСТОЙКАЯ
	3	МИНЕРАЛОВАТНЫЕ ПЛИТЫ ТОЛЩ. 60 ММ	УТЕПЛЕНИЕ ТАЛБУРА	КВ.М.	90	ГОСТ 9573-72 ЖЕСТКИЕ
	4	АСБЕСТОЦЕМЕНТНЫЕ ЛИСТЫ ТОЛЩИНОЙ 10 ММ	— — —	"	67	ГОСТ 18124-75
	5	ДЕРЕВЯННЫЙ БРУСОК 60x60	— — —	П.М.	290	СДСНА I КАТЕГОРИИ.

ПРИВЯЗАН:


16935-08

ИНВ. №

П-1(3); П-2(4) - 640  
234-1-125 (75)-104-720

ЗАВ. ОТД.	В. БОГОРОДСКИЙ
НОР. ИЗОДОКИТ	А. ИВАНОВСКИЙ
ГЛ. КОНС. ПР.	А. ИВАНОВСКИЙ
РУК. БРНГ.	Л. КЕЛЕРМАН
РУК. БР. АРХ.	БЕВДОКИМОВ
СТ. ТЕХНИК	Л. АУКЬЯНОВА

СПЕЦИФИКАЦИЯ  
МАТЕРИАЛОВ

СТАДИЯ	Лист	Листов
Р	11	11
КБ		по ЖЕЛЕЗОБЕТОНУ
и.л. А. А. ЯКУШЕВА		