

**ТИПОВЫЕ КОНСТРУКЦИИ, ИЗДЕЛИЯ И УЗЛЫ
ЗДАНИЙ И СООРУЖЕНИЙ**

СЕРИЯ 2.150-3с

**УЗЛЫ ЛЕСТНИЦ ЖИЛЫХ ЗДАНИЙ ДЛЯ
СТРОИТЕЛЬСТВА В РАЙОНАХ СЕЙСМИЧНОСТЬЮ
7,8 И 9 БАЛЛОВ**

ВЫПУСК I

**ЛЕСТНИЦЫ СБОРНЫЕ ЖЕЛЕЗОБЕТОННЫЕ
КИРПИЧНЫХ, КРУПНОБЛОЧНЫХ И КРУПНОПАНЕЛЬНЫХ
ЗДАНИЙ**

РАБОЧИЕ ЧЕРТЕЖИ

1984
Цена: 1-82

**ТИПОВЫЕ КОНСТРУКЦИИ, ИЗДЕЛИЯ И УЗЛЫ
ЗДАНИЙ И СООРУЖЕНИЙ**

СЕРИЯ 2.150-3с

**УЗЛЫ ЛЕСТНИЦ ЖИЛЫХ ЗДАНИЙ ДЛЯ
СТРОИТЕЛЬСТВА В РАЙОНАХ СЕЙСМИЧНОСТЬЮ
7, 8 И 9 БАЛЛОВ**

ВЫПУСК I

**ЛЕСТНИЦЫ СБОРНЫЕ ЖЕЛЕЗОБЕТОННЫЕ
КИРПИЧНЫХ, КРУПНОБЛОЧНЫХ И КРУПНОПАНЕЛЬНЫХ
ЗДАНИЙ**

РАБОЧИЕ ЧЕРТЕЖИ

ЗДАНИИ
СТ. НАУЧН. СОТР.

у/м А. В. ЧЕРКАШИН

УТВЕРЖДЕНЫ ГОСКОМАРХИТЕКТУРЫ
ПРИКАЗ ОТ 12.12.1990 г. № 227
ВВЕДЕНЫ В ДЕЙСТВИЕ С 25.12.1990 г.

ТБИЛЗИНВЭН ПРИКАЗ ОТ 12.12.1990 г. № 159

2.150-3с В1

| Обозначение | Наименование | Стр. |
|-------------|---|------|
| 2.150-3с I | Содержание | 2 |
| I И3 | Пояснительная записка | 3 |
| I | Схемы расположения лестничных маршей плитной конструкции без фризовых ступеней. | 4 |
| 2 | Узел 1,2 | 5 |
| 3 | Узел 3,4 | 6 |
| 4 | Узел 5,6 | 7 |
| 5 | Схемы расположения лестничных маршей ребристой конструкции без накладных проступей с фризовыми ступенями. | 8 |
| 6 | Узел 7,8 | 9 |
| 7 | Узел 9 | 10 |
| 8 | Схемы расположения лестничных маршей ребристой конструкции с накладными проступями с фризовыми ступенями. | 11 |
| 9 | Узел 10,II | 12 |
| 10 | Узел 12,13 | 13 |
| II | Схемы расположения лестничных площадок и маршей. | 14 |
| 12 | Узел 14 | 15 |
| 13 | Узел 15 | 16 |
| 14 | Узел 16 | 17 |
| 15 | Узел 17 | 18 |
| 16 | Узел 18 | 19 |
| 17 | Узел 19,20 | 20 |
| 18 | Узел 21 | 21 |
| 19 | Узел 22 | 22 |

| | | |
|----------|------------|-------|
| РАЗРАБ. | БУСКИВААЗЕ | 28.09 |
| ПРОВЕР. | КАНДРАВИК | 28.09 |
| ГИП | БУСКИВААЗЕ | 28.09 |
| И.КОНТР. | БУСКИВААЗЕ | |

2.150-3с 1

СОДЕРЖАНИЕ

| | | |
|------------|------|--------|
| Стадия | Лист | Листов |
| Р | | 1 |
| ТбилЗНИИЭП | | |

Имя, № года, Подпись и дата

1. ОБЩАЯ ЧАСТЬ

1.1. Серия 2.150-3с, вып. I содержит рабочие чертежи узлов лестниц для кирпичных, крупно-блочных и крупнопанельных жилых зданий, предназначенных для строительства в районах сейсмичностью 7, 8 и 9 баллов.

1.2. В выпуске приведены схемы расположения лестниц плитной конструкции без фризовых ступеней, ребристой конструкции без накладных проступей и с накладными проступями с фризовыми ступенями, схемы расположения лестничных площадок и маршей и узлы крепления элементов лестниц.

1.3. Рабочие чертежи узлов разработаны в соответствии с требованиями СНиП 2.03.01-84 "Бетонные и железобетонные конструкции", СНиП 3.03.01-87 "Несущие и ограждающие конструкции", СНиП П-7-81 "Строительство в сейсмических районах", СНиП 2.03.11-85 "Защита строительных конструкций от коррозии", а также ГОСТ 9818-85 "Марши и площадки лестниц железобетонные". ГОСТ 8717.0-84, ГОСТ 8717.1-84 "Ступени железобетонные и бетонные".

2. КОНСТРУКТИВНАЯ ЧАСТЬ

2.1. В выпуске приведены узлы опирания и крепления сборных железобетонных элементов лестничных маршей и площадок на кирпичные, крупноблочные и крупнопанельные стены лестничных клеток.

Узлы разработаны для лестничных маршей принятых в соответствии с ГОСТ 9818-85;

- плитной конструкции без фризовых ступеней с бетонной поверхностью (см. узлы 1, 2);
- ребристой конструкции с фризовыми ступенями с бетонной поверхностью (см. узлы 7, 8),
- ребристой конструкции с фризовыми ступенями с накладными проступями (см. узлы 10, 11),

2.3. Узлы опирания цокольных маршей приведены при исполнении маршей плитной или ребристой конструкции (укороченный рядовой марш (см. узлы 3, 4, 12, 13), а также из наборных ступеней укладываемых на монолитные бетонные балочки по кирпичным стенам (см. узлы 5, 6, 9).

2.4. Лестничные марши опираются на ребра лестничной площадки (или на бетонную подушку - укороченный марш) по слою цементного раствора марки М100 и привариваются с помощью арматурного стержня или пластины к закладным изделиям площадки.

2.5. Лестничные площадки опираются на кирпичные стены лестничных клеток, выступающими из площадок продольными ребрами и анкеровятся с помощью арматурных стержней в железобетонные обвязки в уровне перекрытия (см. узлы 14 и 15) или кирпичную кладку (см. узел 16) для промежуточной площадки.

2.6. Накладные проступи укладываются по слою полимерцементного раствора, обеспечивающего высокие гарантированные прочности нормального сцепления со ступенями маршей. В качестве полимерных добавок следует в этом случае использовать латексы СКС-65П-Б, ВХВД по рекомендациям ЦНИИСК им. Кучеренко.

2.7. В крупнопанельных зданиях и в зданиях со стенами из крупных блоков лестничные площадки опираются на консоли стен лестничных клеток своими поперечными ребрами и привариваются к ним.

2.8. Зазоры между стенами лестничных клеток и площадками заделываются цементным раствором марки М100.

2.9. Открытые поверхности металлических изделий лестниц и узлов должны иметь антикоррозионную защиту в соответствии с требованиями СНиП 2.03.11-85.

| | | | |
|----------|------------|------------------|-------|
| РАЗРАБ. | БУСКИВАДЗЕ | <i>[подпись]</i> | 27.09 |
| ПРОВЕР. | КАЛАНАДИЕ | <i>[подпись]</i> | 27.09 |
| ГИП | БУСКИВАДЗЕ | <i>[подпись]</i> | 27.09 |
| | | | |
| | | | |
| Н.КОНТР. | БУСКИВАДЗЕ | <i>[подпись]</i> | |

2.150-3с 1 п3



| | | | |
|-----------------------|--------|------|--------|
| Пояснительная записка | Стадия | Лист | Листов |
| | Р | | 1 |
| ТбилЗНИИЭП | | | |

2.150-3с В1

Имя, № подл., Подпись и дата

РАЗРЕЗ

2.150-3с В1

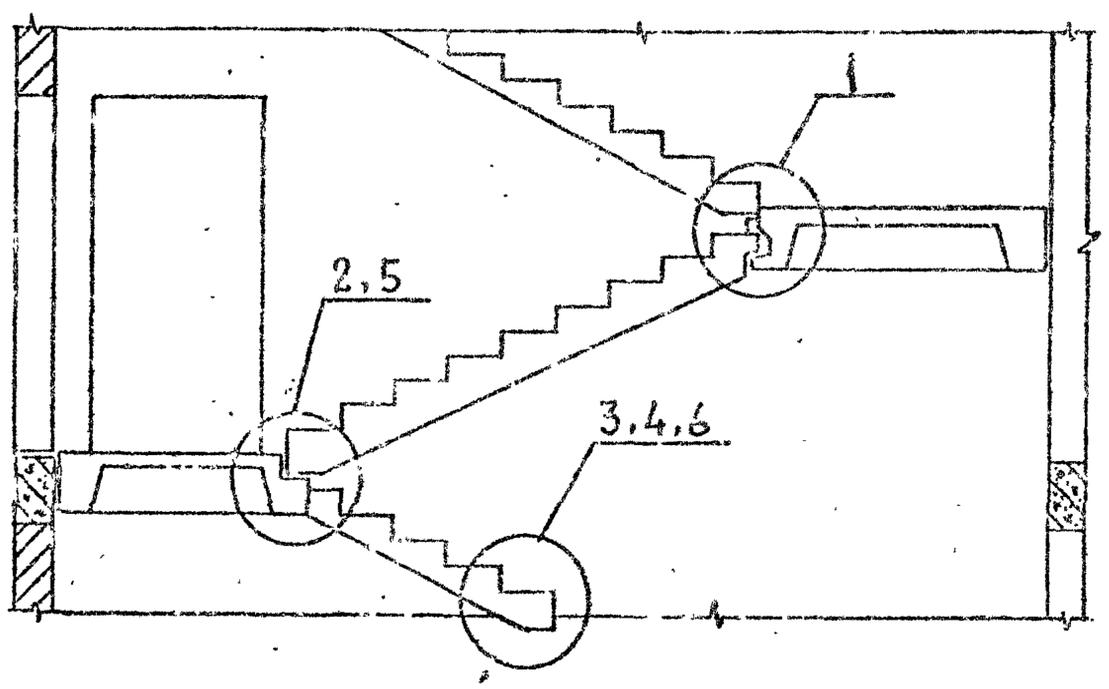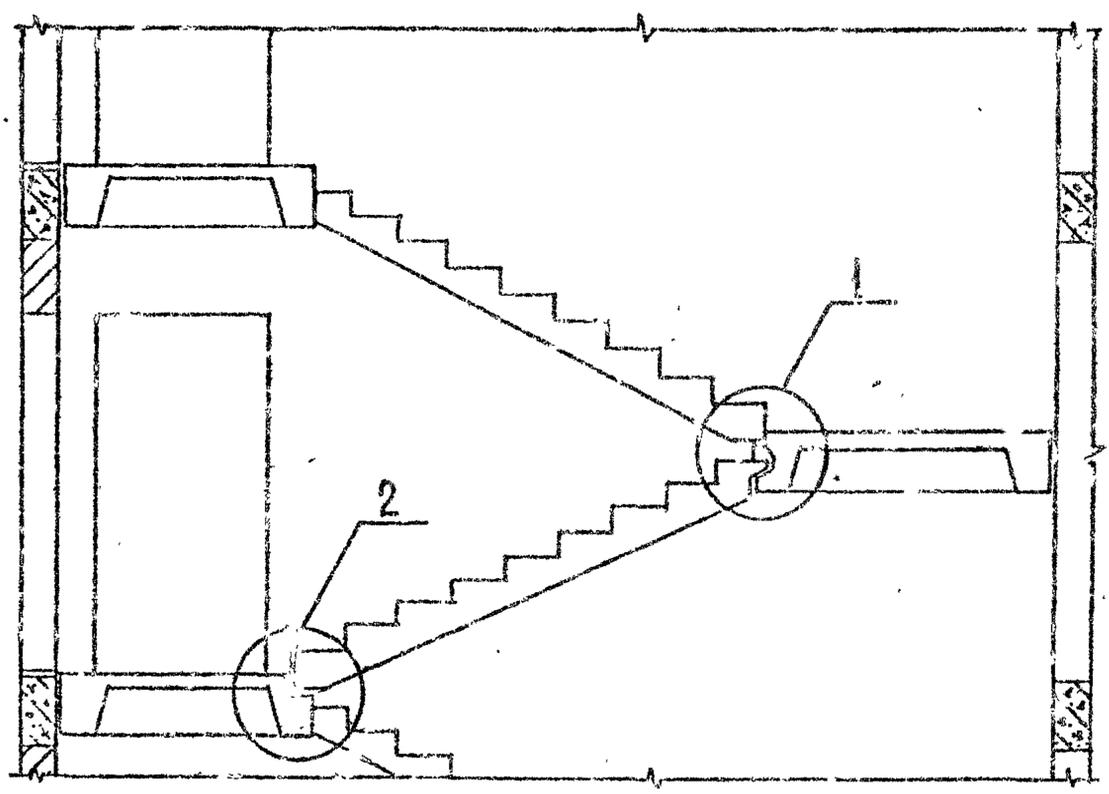

УЗЛЫ 1...6 см. 2.15-3с | 2 ... 2.150-3с | 4.

Имя, Подпись и дата


| | | | |
|---------|------------|--------------------|-------|
| РАЗРАБ. | СИЧИНАВА | <i>[Signature]</i> | 26.08 |
| ПРОВЕР. | КАПАКААТЕ | <i>[Signature]</i> | 26.08 |
| ГИП | БУСКИВААТЕ | <i>[Signature]</i> | 26.08 |
| Н.КОНТ. | БУСЕНВААТЕ | <i>[Signature]</i> | |

2.150-3с | 1 |


Схемы расположения лестничных маршей плитной конструкции без фризовых ступеней

| | | |
|------------|------|--------|
| Стадия | Лист | Листов |
| Р | | 1 |
| ТБИЛЗНИИЭП | | |

2.150-3с В1

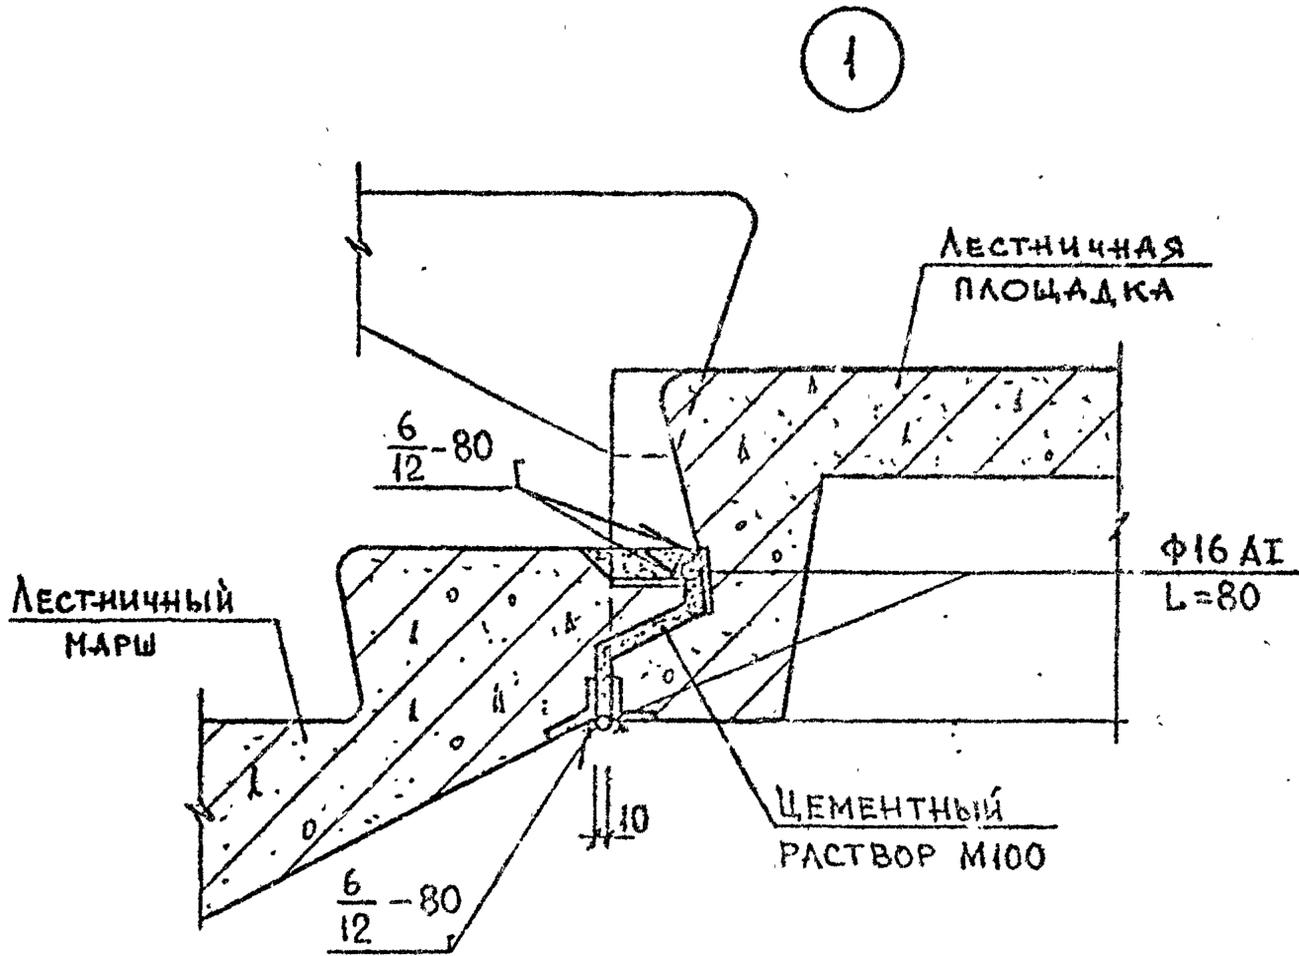

2

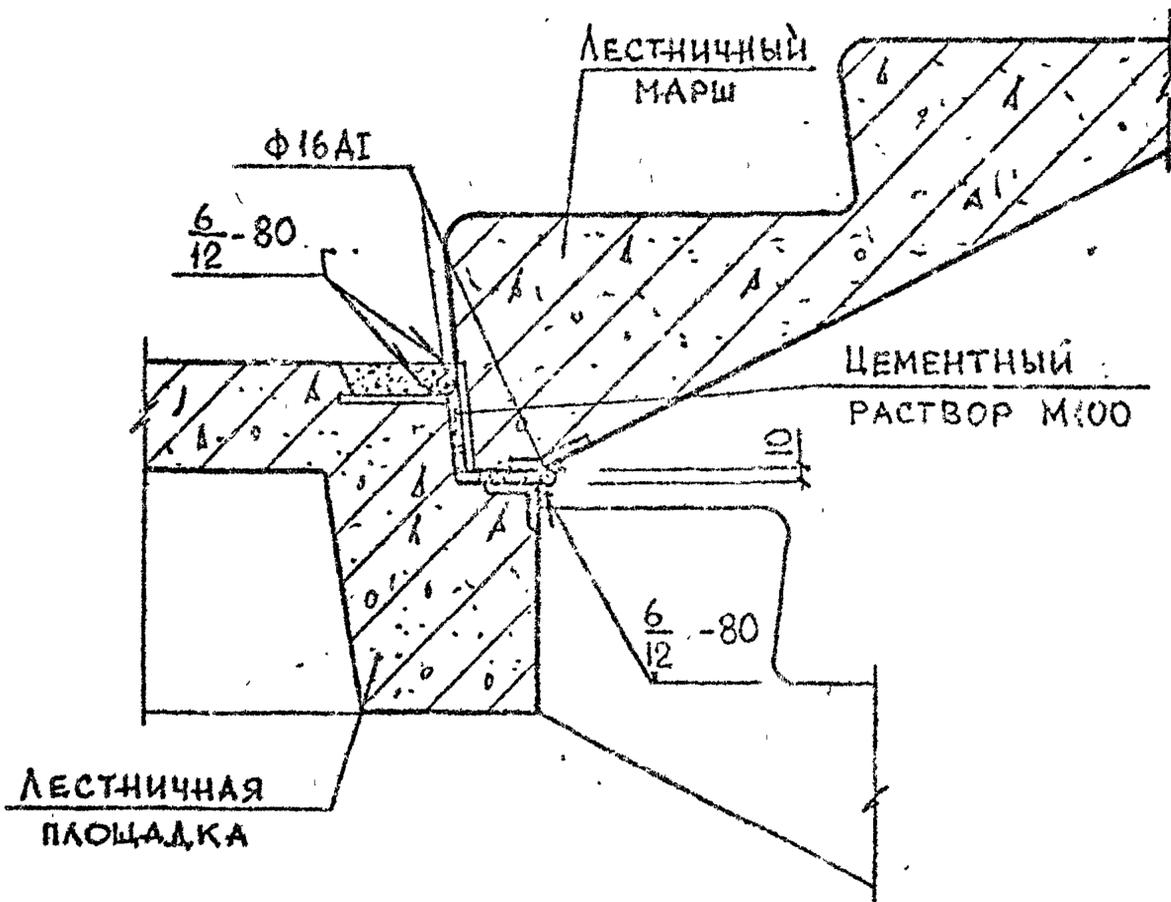

АРМАТУРА КЛАССА А1 по ГОСТ 5781-82

Инв. № по д.л. Подпись и дата. Взам. инв. №



| | | | |
|----------|------------|--------------------|-------|
| РАЗРАБ. | НОКЕЛЬ | <i>[Signature]</i> | 16.06 |
| ПРОВЕР. | КАПАЦАДZE | <i>[Signature]</i> | 16.06 |
| ГИП | БУСКИРАДZE | <i>[Signature]</i> | 16.06 |
| | | | |
| | | | |
| Н.КОНТР. | БУСКИРАДZE | <i>[Signature]</i> | |

2.150-3с 1, 2

УЗЕЛ 1, 2

| | | |
|------------|------|--------|
| Стадия | Лист | Листов |
| | | |
| ТБИЛЗНИИЭП | | |

2.150-3с В1

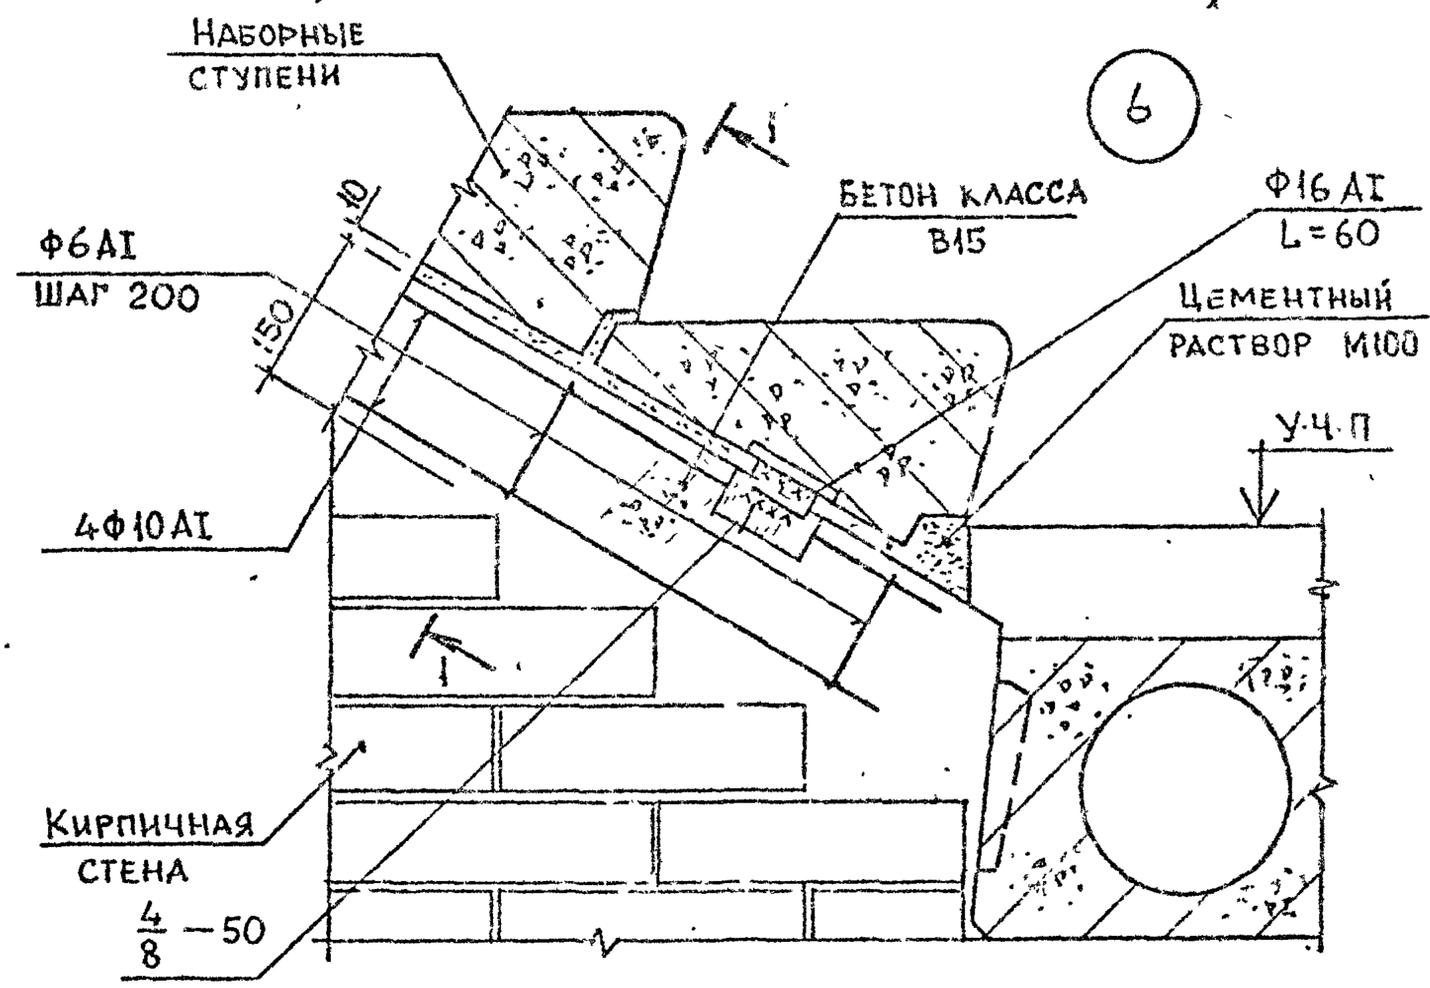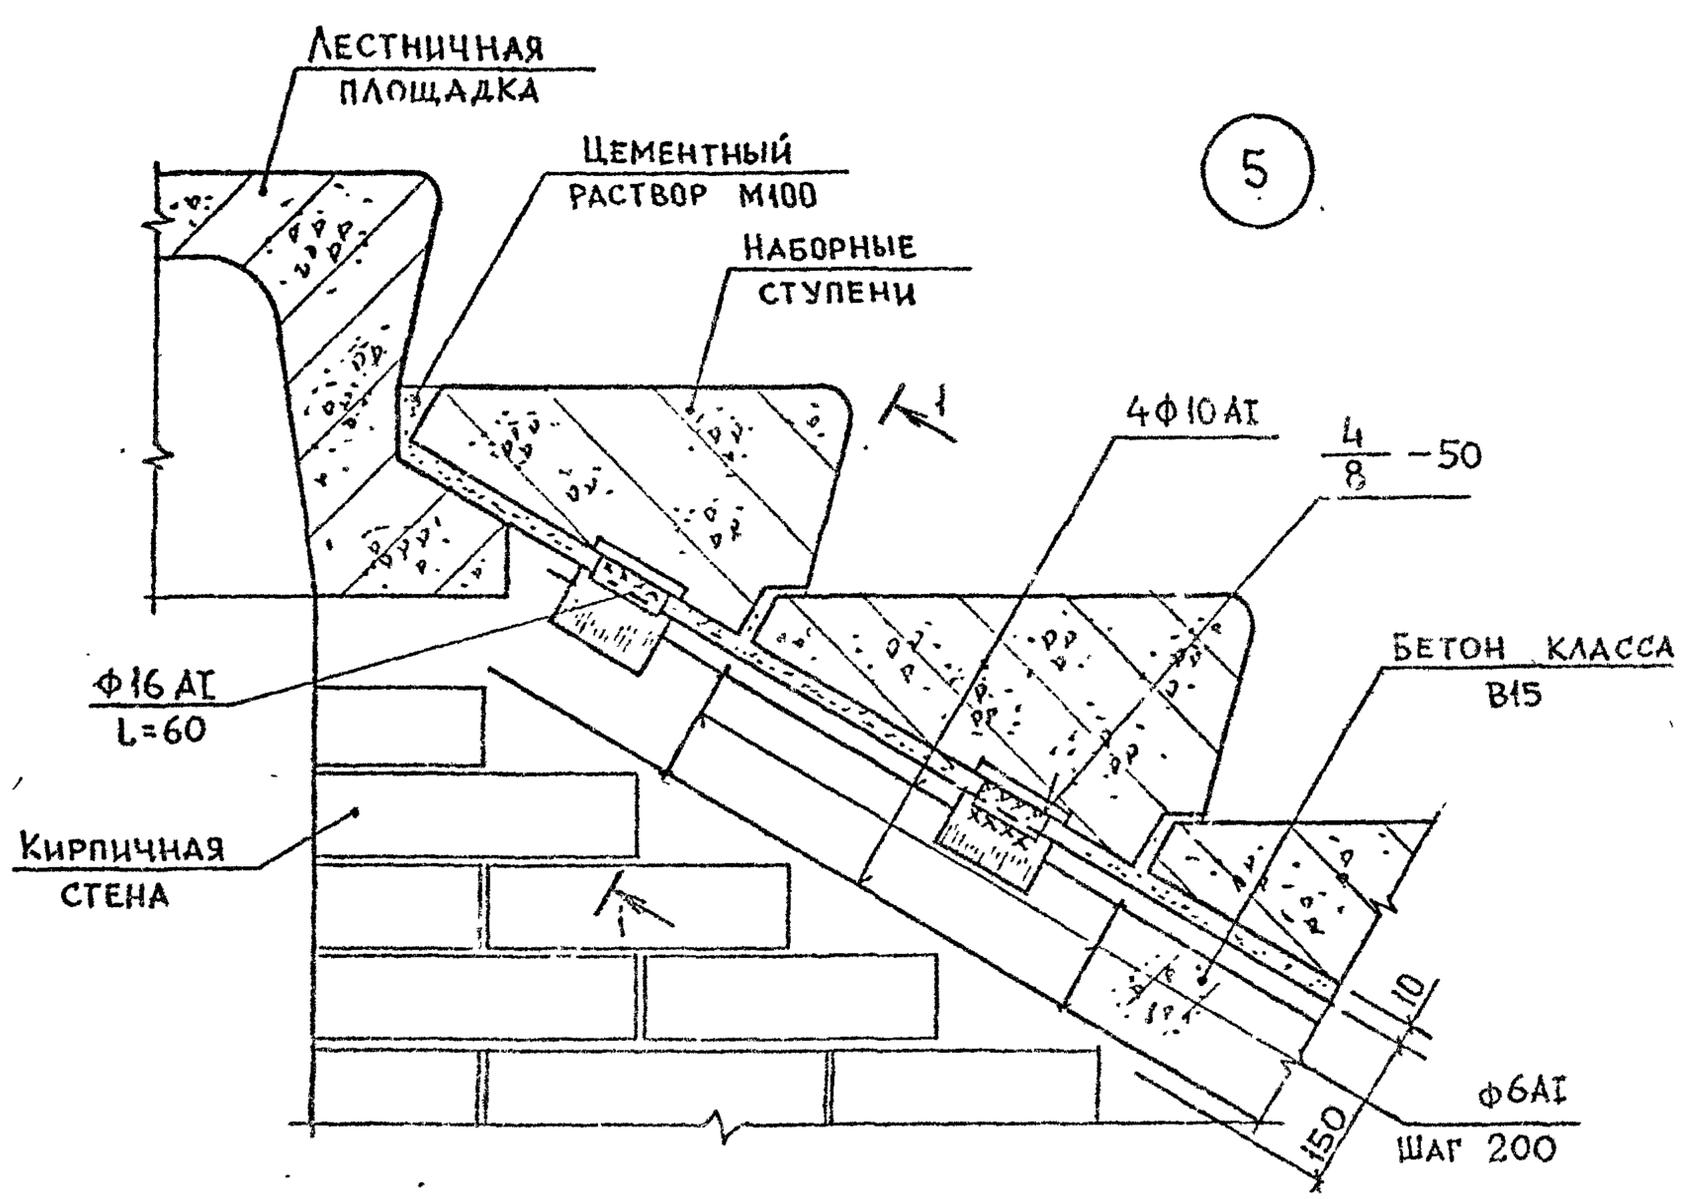

АРМАТУРА КЛАССА А1 ПО ГОСТ 5781-82
СЕЧЕНИЯ 11 см. 2.150-3с 17.

Инв. № подл. Подпись и дата Взаг. инв. №



| | | | |
|----------|------------|--------------------|-------|
| РАЗРАБ. | Б.СКИВАДЗЕ | <i>[Signature]</i> | 11.09 |
| ПРОВЕР. | КАПАНАЗЕ | <i>[Signature]</i> | 11.09 |
| ГИП | Б.СКИВАДЗЕ | <i>[Signature]</i> | 11.09 |
| | | | |
| Н.КОНТР. | Б.СКИВАДЗЕ | <i>[Signature]</i> | |

2.150-3с 14

УЗЕЛ 5,6

| | | |
|------------|------|--------|
| Стадия | Лист | Листов |
| Р | | 1 |
| ТбилЗНИИЭП | | |

РАЗРЕЗ

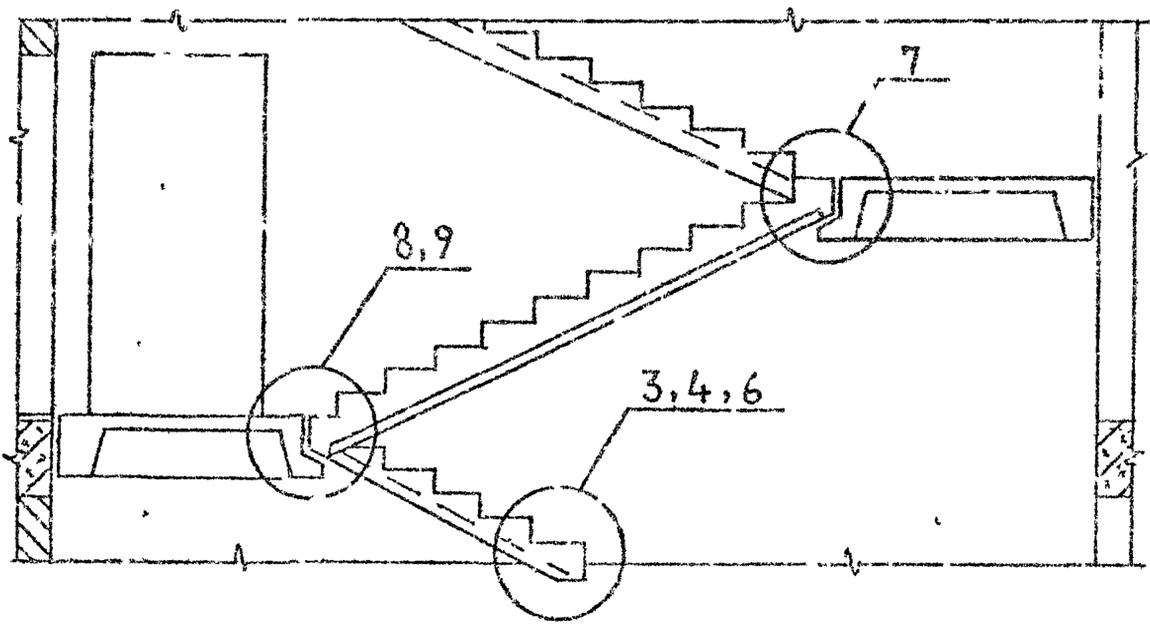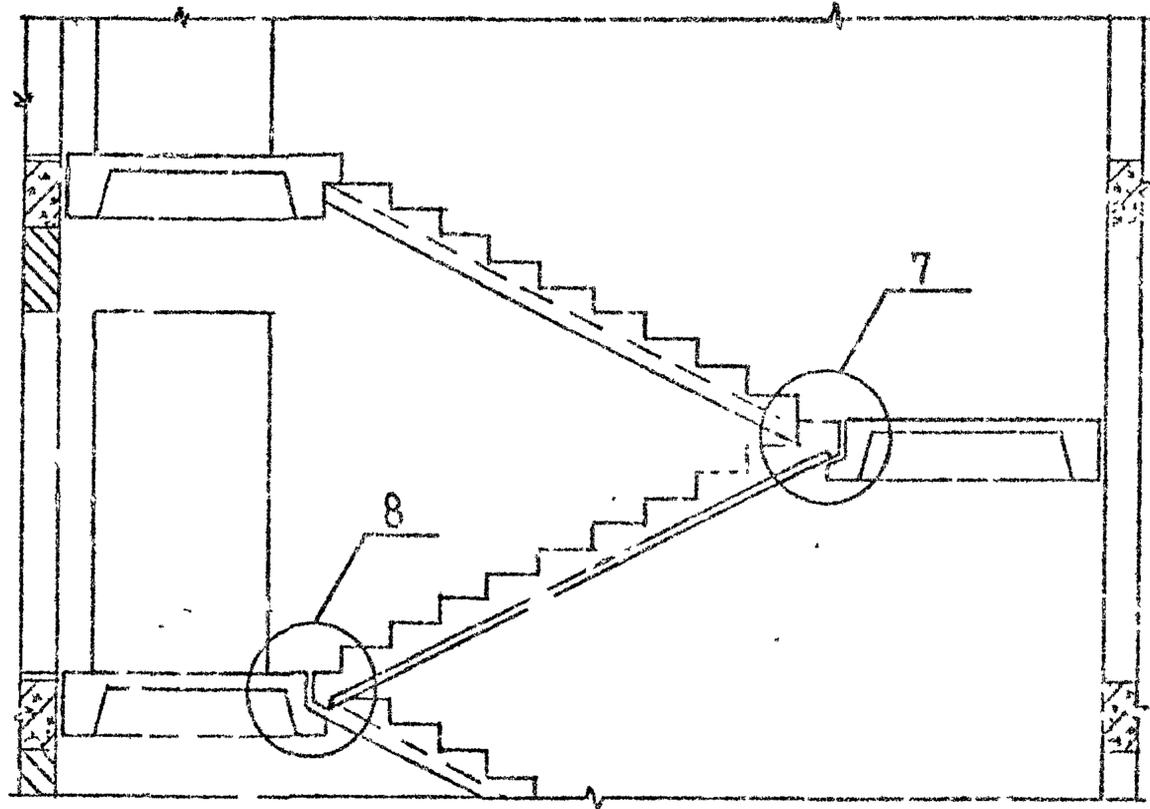


Узлы 3,4,6 см. 2.150-3с 1 3, 2.150-3с 1 4.

2.150-3с В1


| | |
|----------------------------|------------|
| ИМЕНА ПОСЛ. ПРАВИЛ. И ДАТА | ЛЗЕМ ИЛИ № |
| | |
| | |
| | |

| | | | | | | | | |
|----------|-----------|--------------|-------|--------------|--|------------|-----------|--------|
| РАЗРАБ. | СИЧИНВА | <i>Сич</i> | 11.07 | 2.150-3с 1 5 | Схема расположения лестничных маршей ребристой конструкции без накладных проступей с фризowymi ступенями | Стадия | Лист | Листов |
| ПРОВЕР. | КАПЛАШАВЕ | <i>Капла</i> | 11.07 | | | Р | | 1 |
| ГИП | БУКИВАДЗЕ | <i>Буки</i> | 11.07 | | | ТБИЛЗНИИЭП | | |
| Н.КОНТР. | БУКИВАДЗЕ | <i>Буки</i> | | | | | ФОРМАТ А3 | |

2.150-3с 81

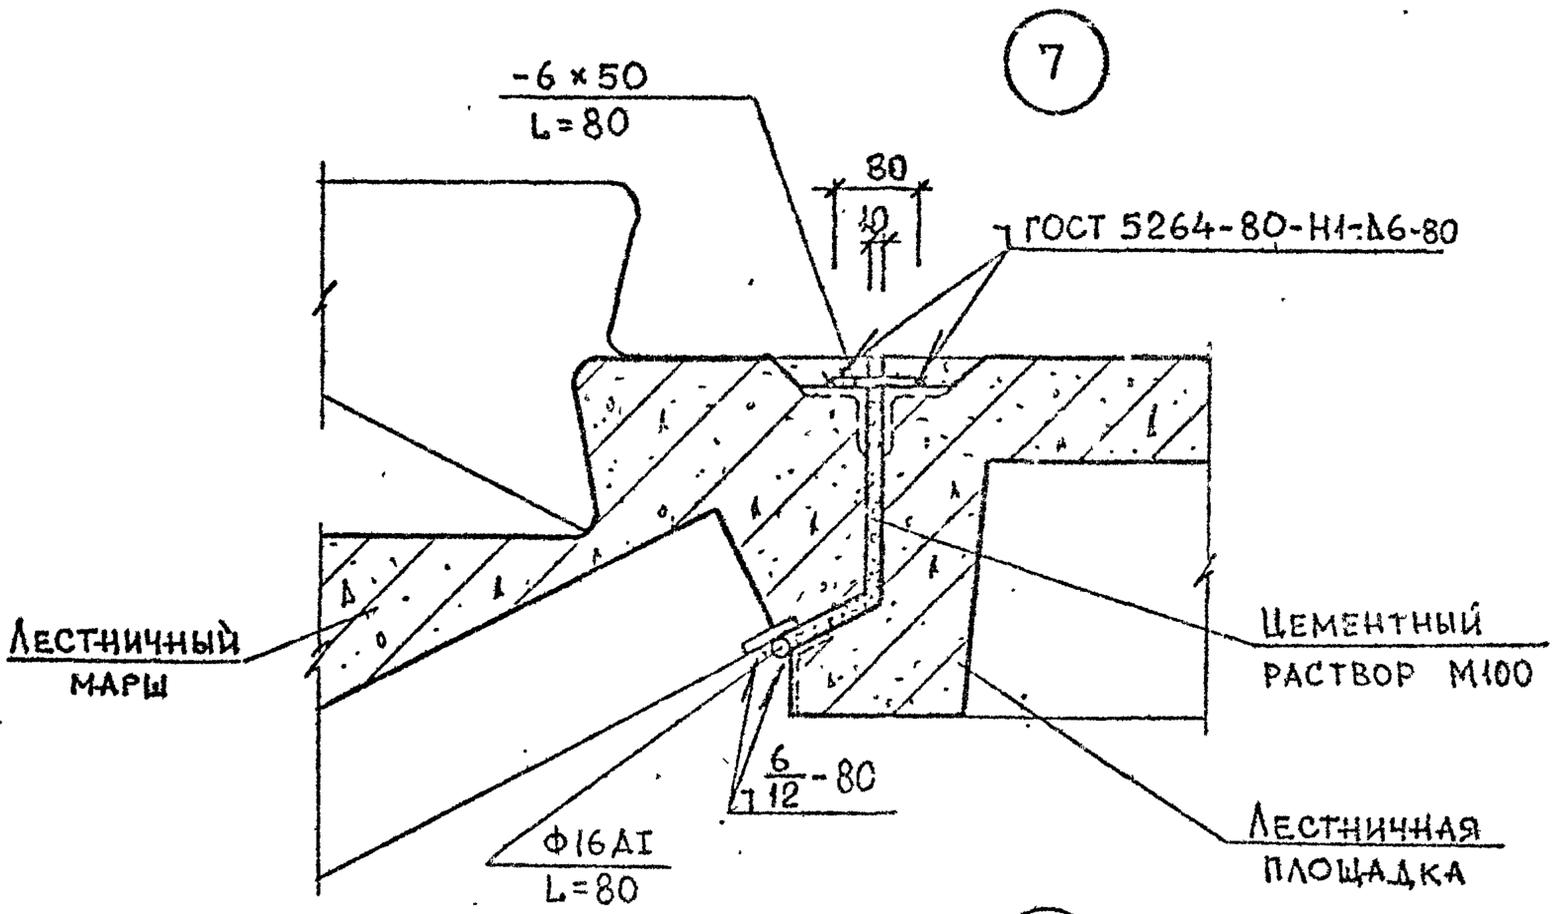

7

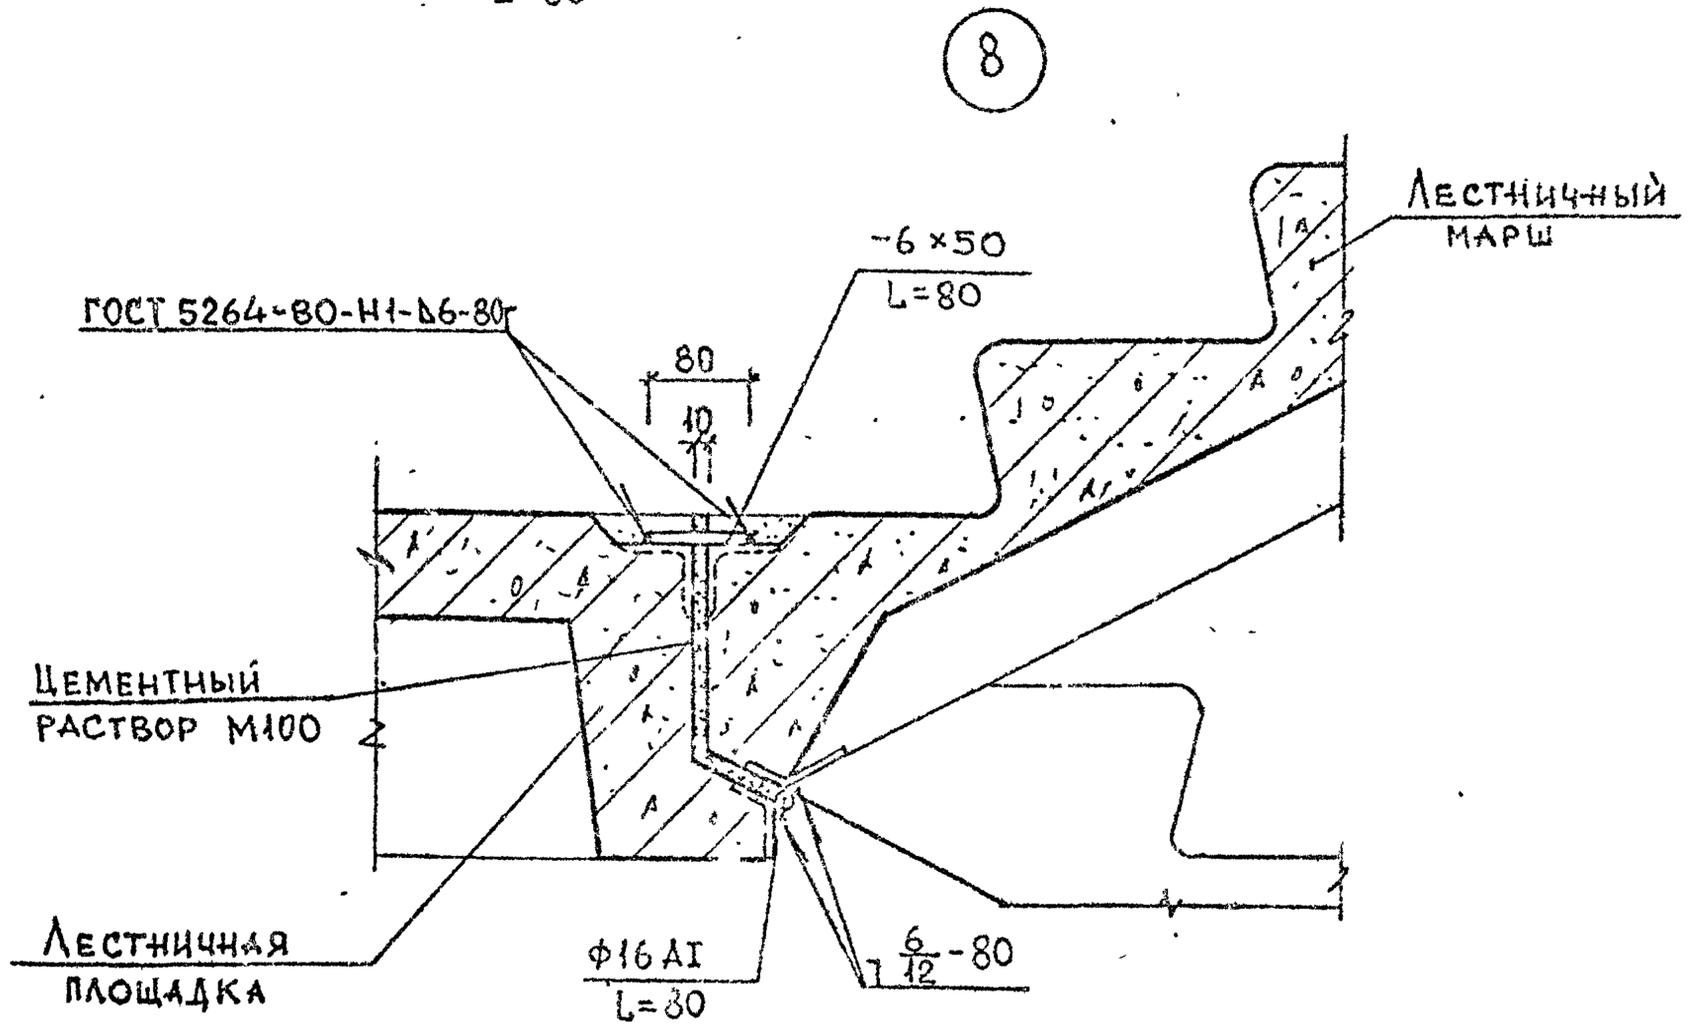

8

Арматура класса А1 по ГОСТ 5781-82*.
 Прокат по ГОСТ 103-76*, марка стали ВСтЗпс6-1.

Имя, № подл. Подпись и дата
 Взам инв. №

| | | | |
|----------|------------|-------------------|-------|
| РАЗРАБ. | НОКЕЛЬ | <i>Нокель</i> | 26.07 |
| ПРОВЕР. | КАПАНАДЗЕ | <i>Капанадзе</i> | 29.07 |
| ГИП | БУСКИВАДЗЕ | <i>Бускивадзе</i> | 20.07 |
| Н.КОНТР. | БУСКИВАДЗЕ | <i>Бускивадзе</i> | |


2.150-3с 1 6

Узел 7, 8


| | | |
|------------|------|--------|
| Стадия | Лист | Листов |
| Р | 1 | 1 |
| ТбилЗНИИЭП | | |

2.150-3с В1

9

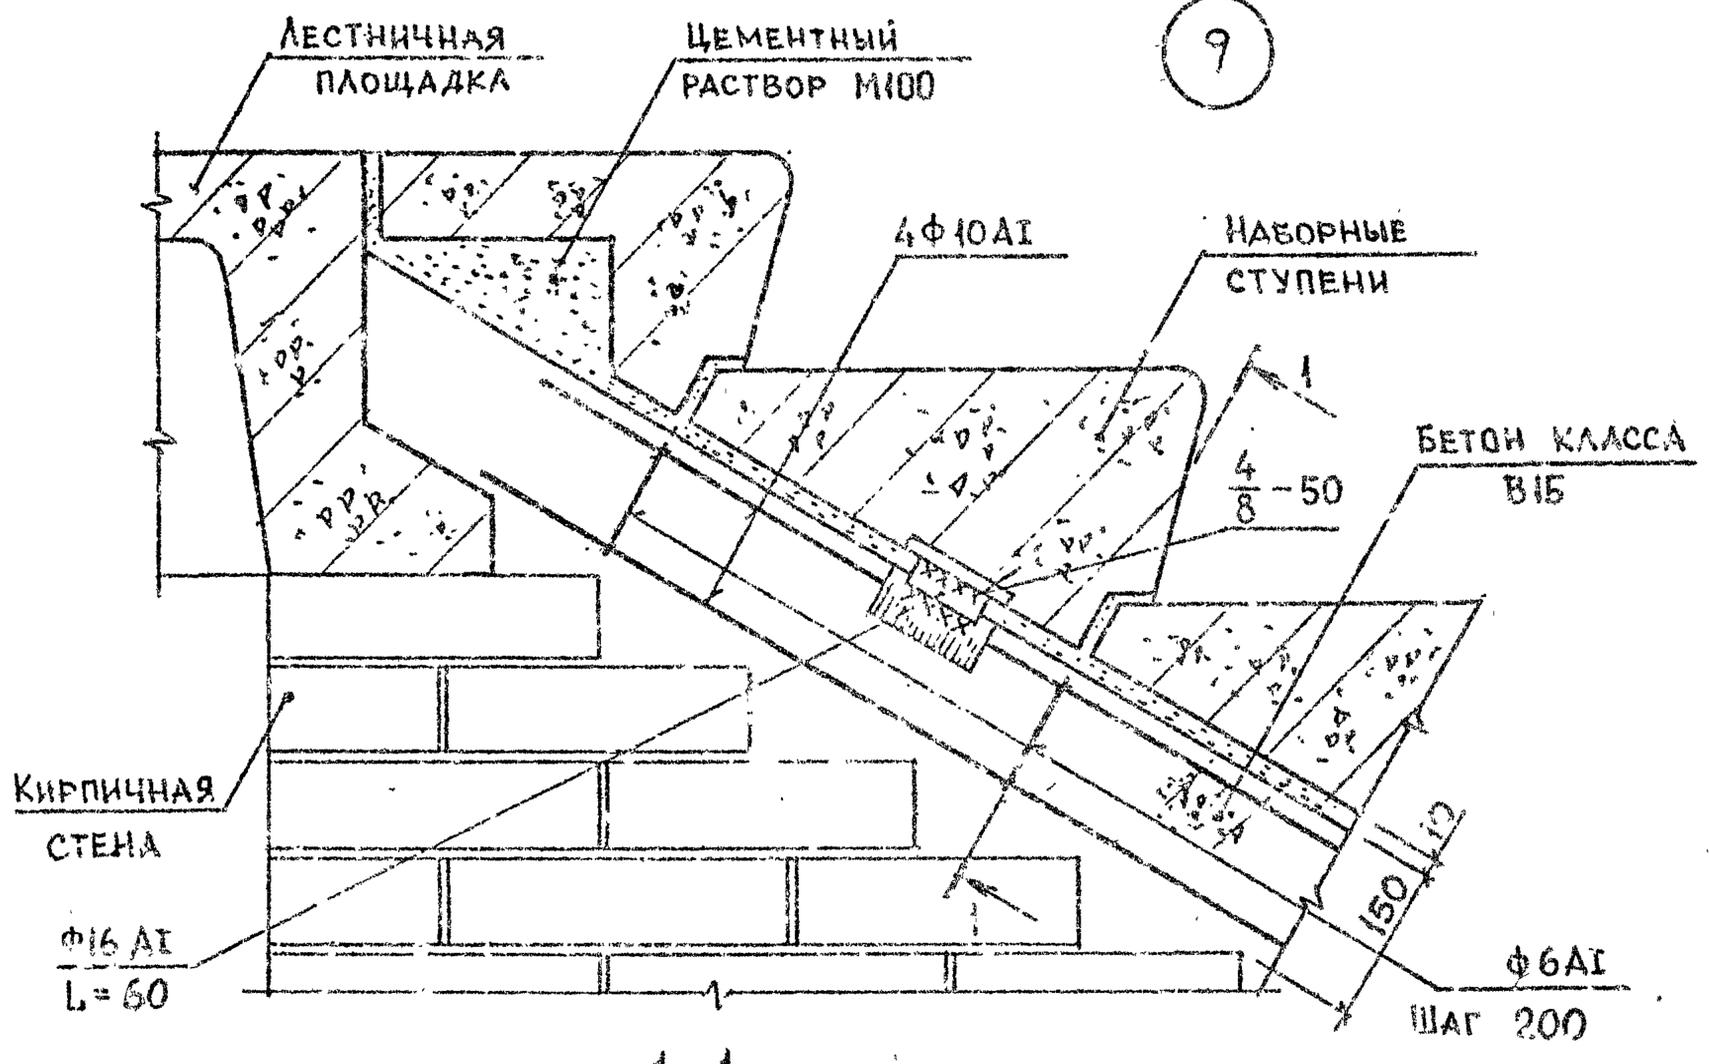

1-1

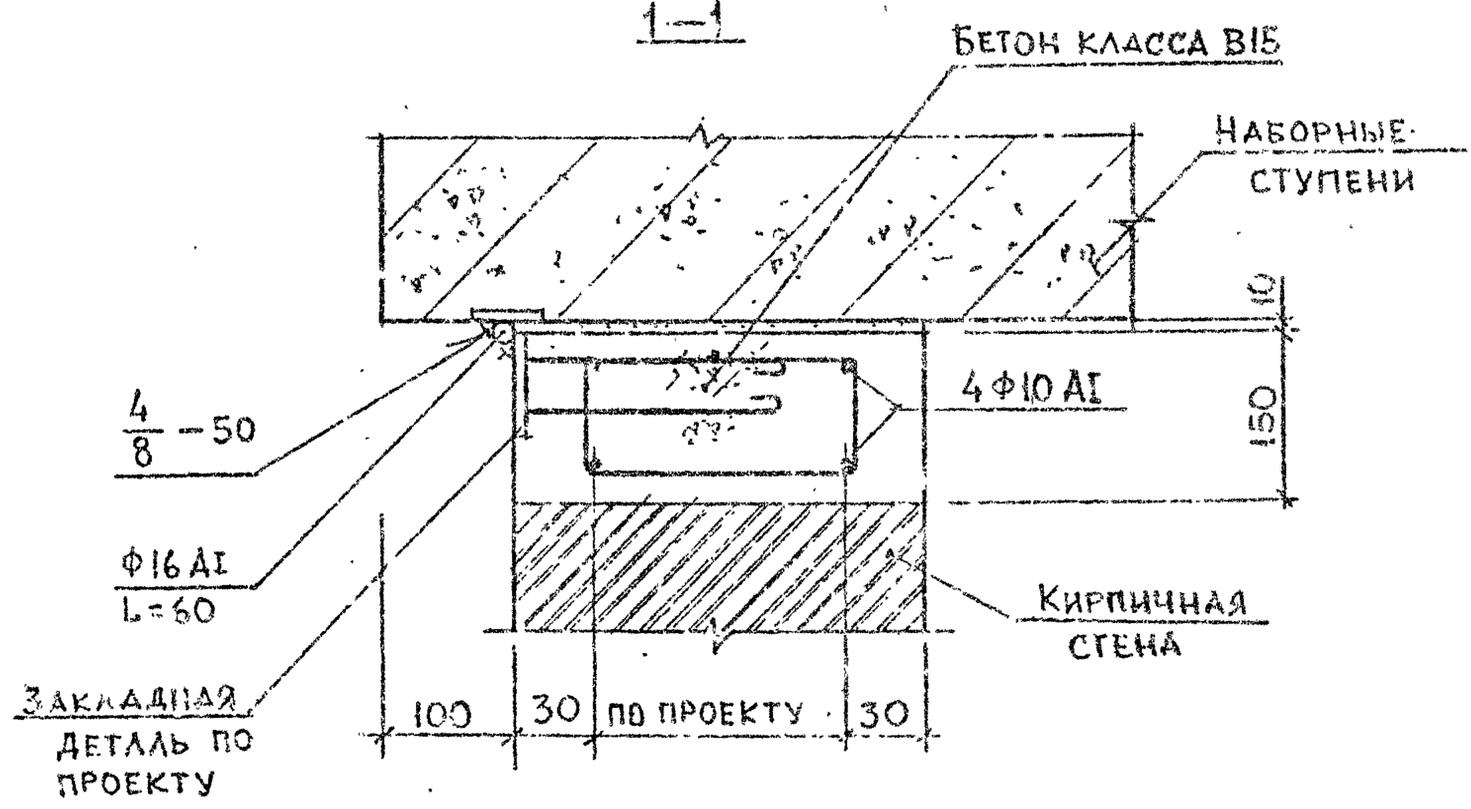

АРМАТУРА КЛАССА А1 ПО ГОСТ 5781-82*

ИЗВ. ПРОЕКТА ПОДПИСАНЫ И ДАНЫ ВЗАМ. ВИДЫ

| | | |
|-----------|------------|-------|
| РАЗРАБ. | Бускивадзе | 24.08 |
| ПРОВЕР. | Капанадзе | 24.08 |
| ГИП | Бускивадзе | 24.08 |
| И. КОНТР. | Бускивадзе | |



2.150-3с 1 7

УЗЕЛ 9

| | | |
|------------|------|--------|
| Стадия | Лист | Листов |
| Р | | 1 |
| ТБИЛЗНИИЭП | | |

ФОРМАТ А3

РАЗРЕЗ

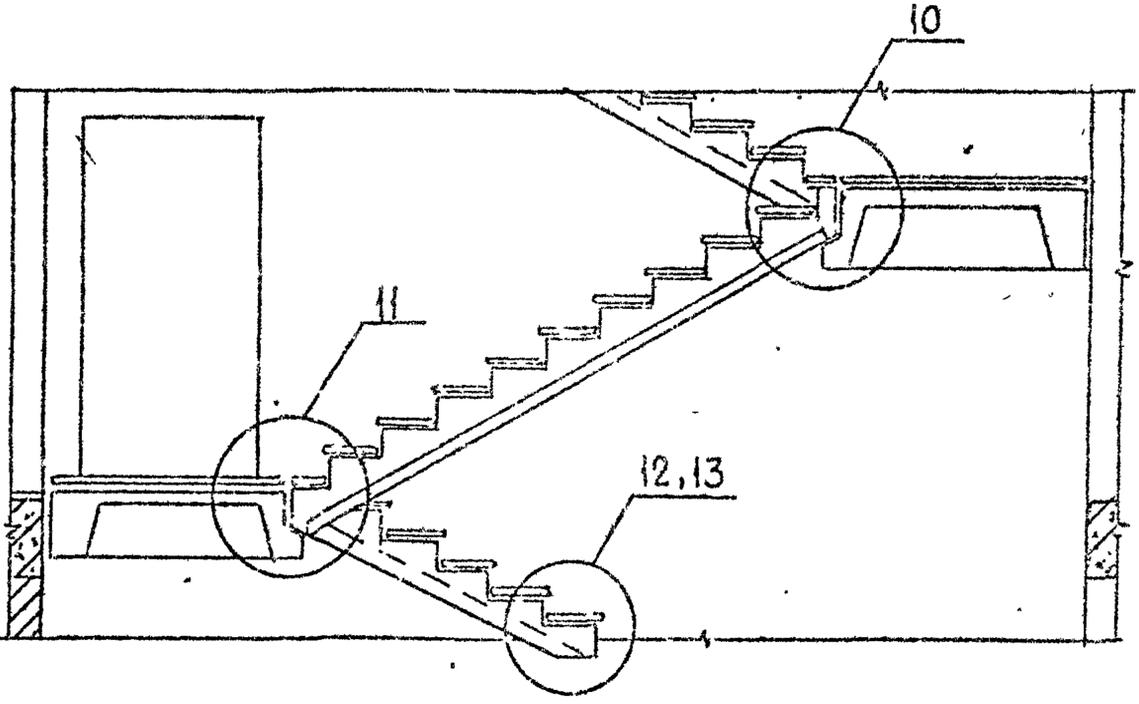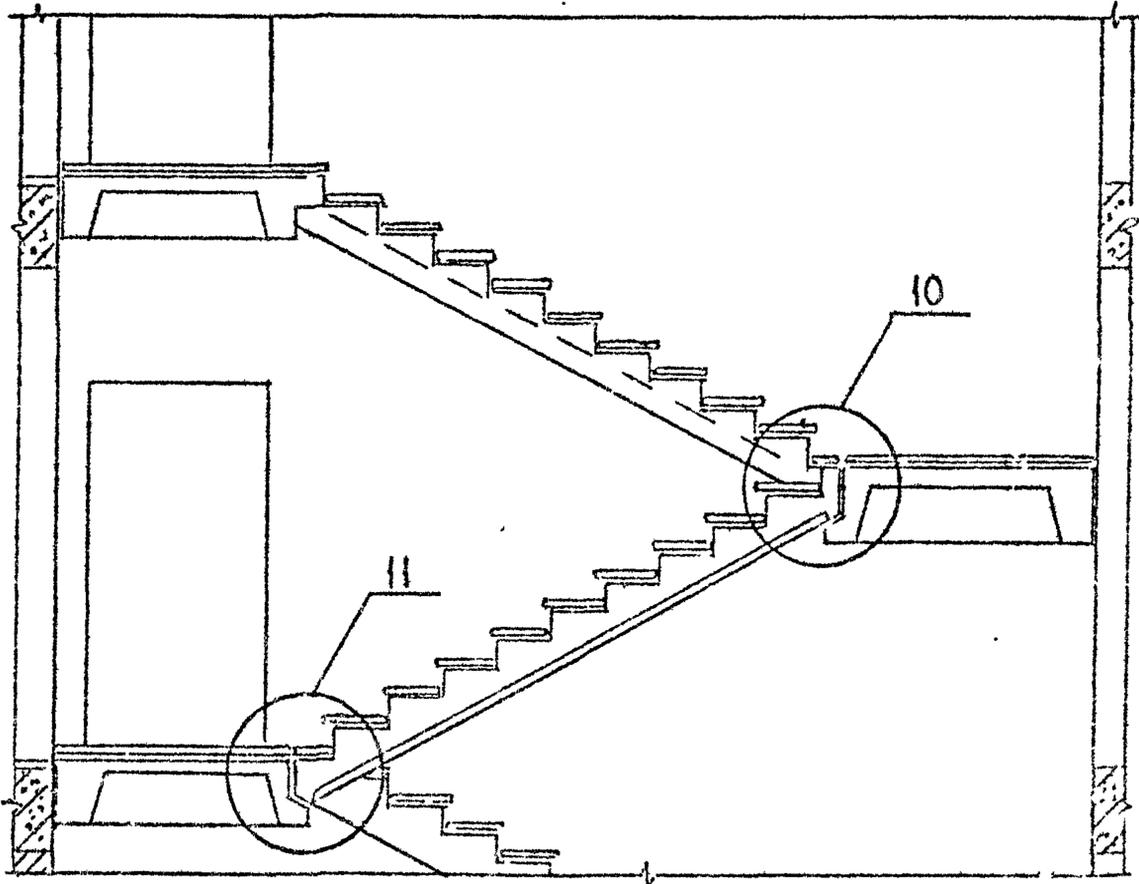

Узлы 10...13 см. 2.150-3с 1 9, 2.150-3с 1 10.


Имя, № подл., Подпись и дата, Взам вкл. №

| | | | |
|----------|------------|--------------------|-------|
| РАЗРАБ. | СИЧИНАВА | <i>[Signature]</i> | 17.09 |
| ПРОВЕР. | КАТАКАЯ | <i>[Signature]</i> | 17.09 |
| ГИП | БУСКИВАДZE | <i>[Signature]</i> | 17.09 |
| И.КОНТР. | БУСКИВАДZE | <i>[Signature]</i> | |

2.150-3с 1 8

| | | | |
|--|--------|------|--------|
| Схемы расположения лестничных маршей ребристой конструкции с накладными проступями с фризowymi ступенями | Стадия | Лист | Листов |
| | Р | 1 | 1 |
| ТБИЛЗНИИЭП | | | |

2.150-3с В1

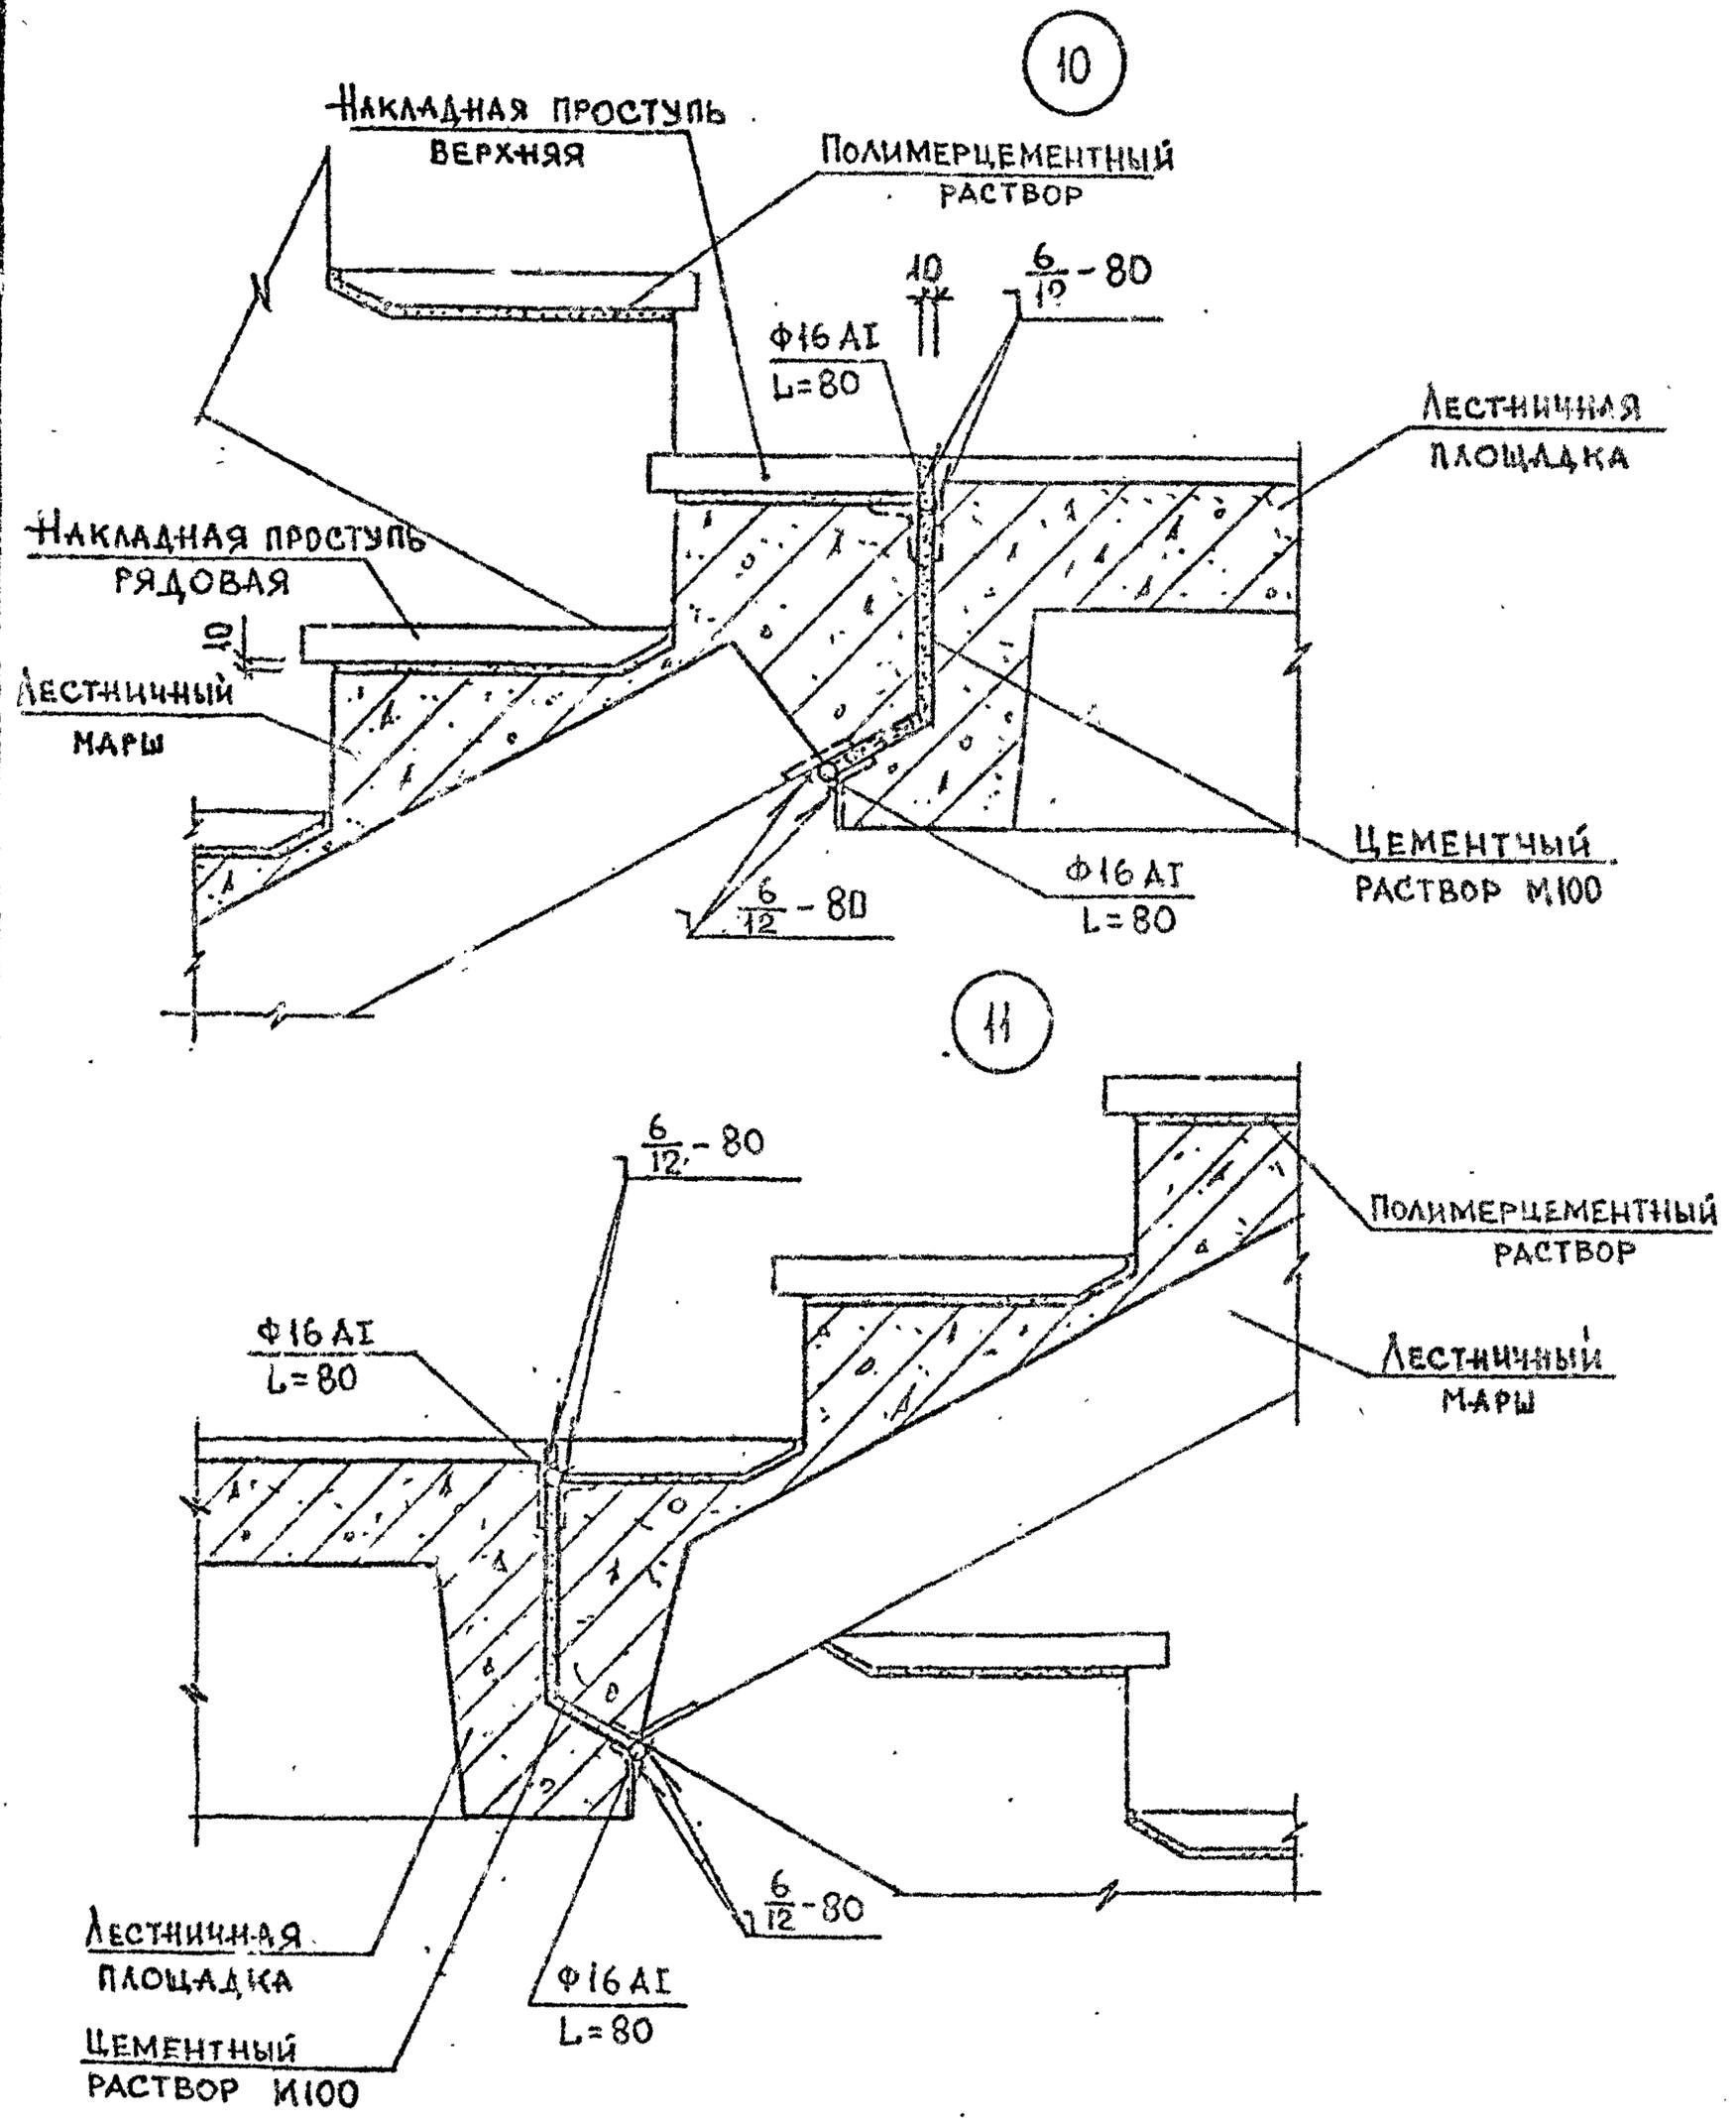

Арматура класса А1 по ГОСТ 5781-82*

Имя, № подл., Подпись и дата

| | | | |
|----------|------------|--------------------|-------|
| РАЗРАБ. | НОКЕЛЬ | <i>[Signature]</i> | 10.10 |
| ПРОВЕР. | КАПАНАЗЕ | <i>[Signature]</i> | 10.10 |
| ГИП | БУСКИВАДЗЕ | <i>[Signature]</i> | 10.10 |
| | | | |
| | | | |
| Н.КОНТР. | БУСКИВАДЗЕ | <i>[Signature]</i> | |

2-150-3с 1 9


Узел 10, 11

| | | |
|------------|------|--------|
| Стадия | Лист | Листов |
| Р | 1 | 1 |
| ТБИЛЗНИИЭП | | |

ФОРМАТ А3


Для зданий с подвалом

12

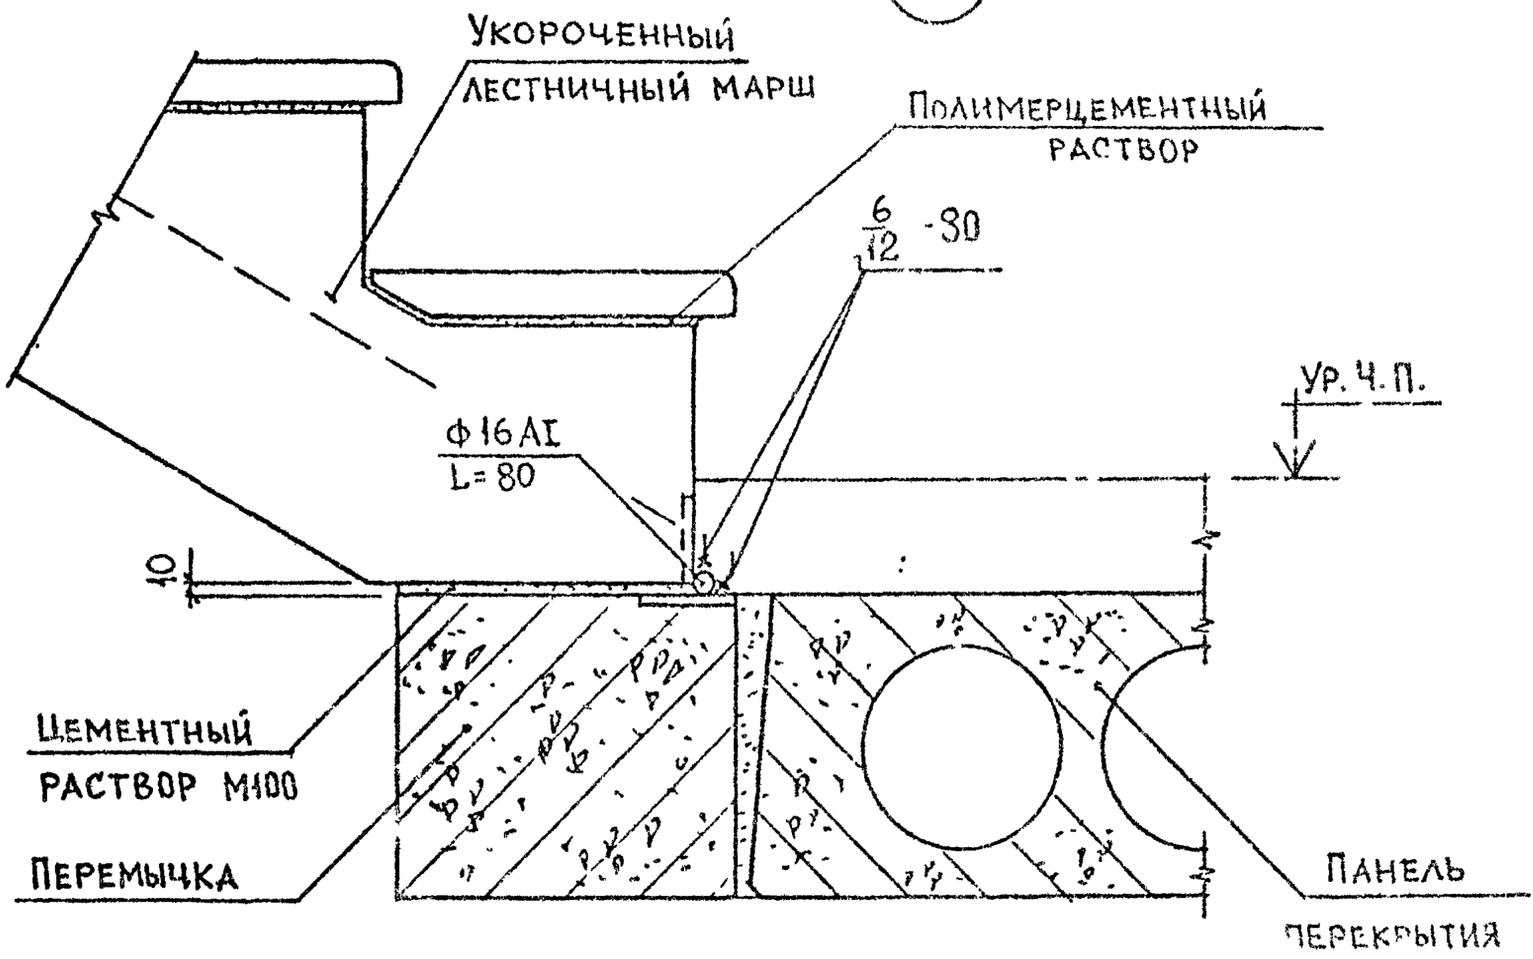

Для зданий без подвала

13

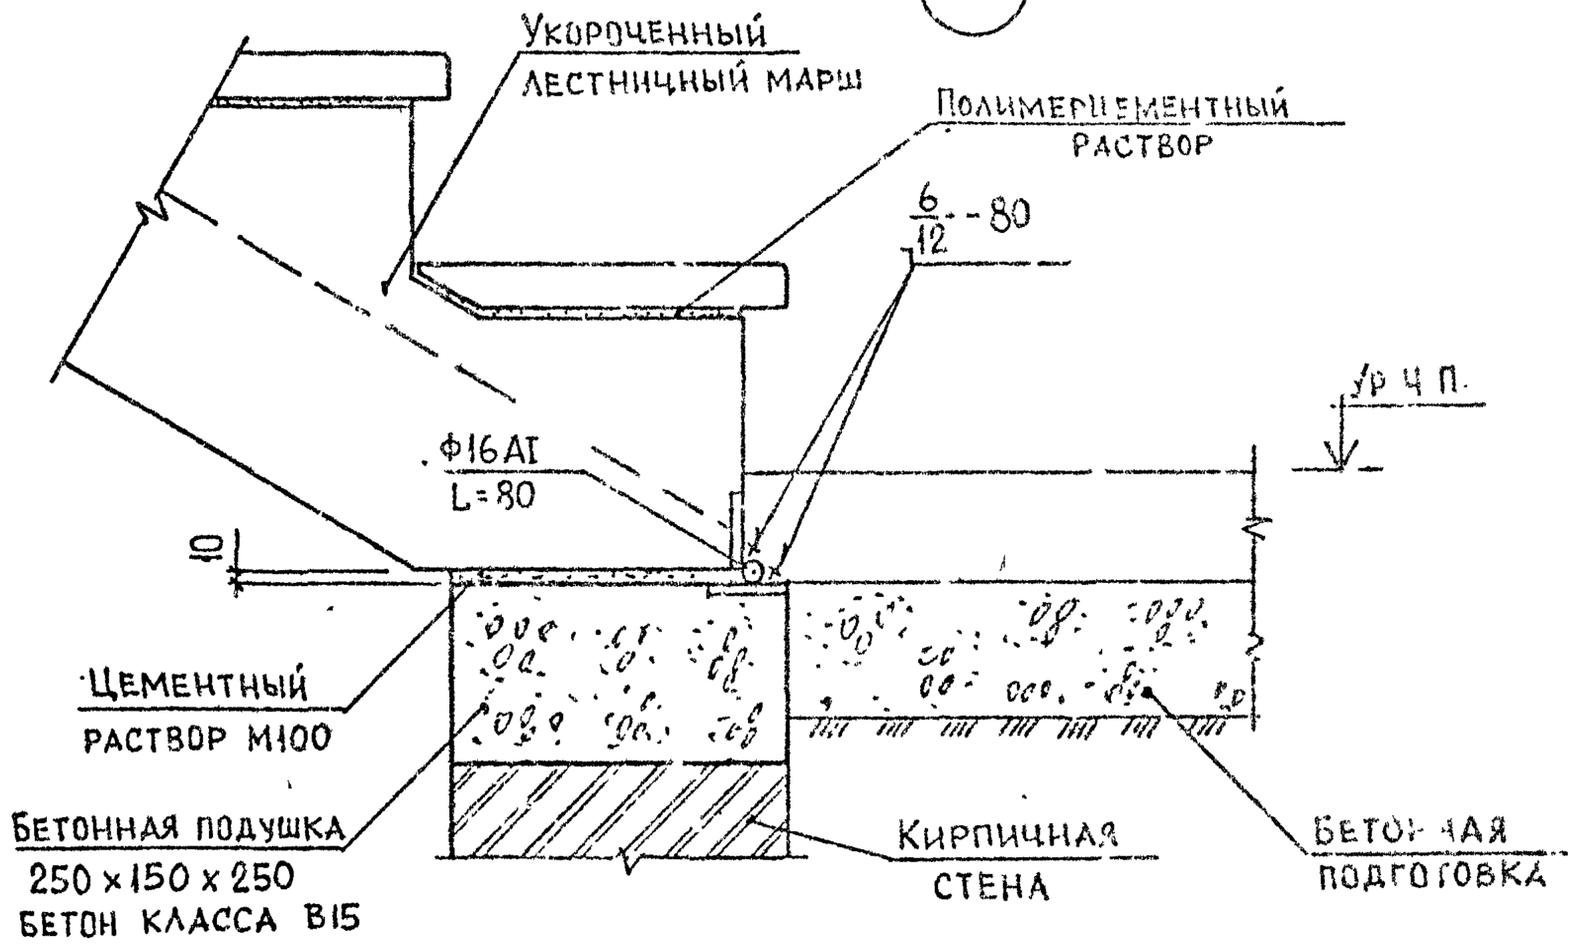

Арматура класса А1 по ГОСТ 5731 32*

2.150-3с В1

Инв. № подл. Подпись и дата Взам. инв. №

| | | |
|----------|-------------|-------|
| РАЗРАБ. | Бускирвадзе | 12.11 |
| ПРОВЕР. | Капанашвили | 12.11 |
| ГИП | Бускирвадзе | 12.11 |
| Н.КОНТР. | Бускирвадзе | 12.11 |


2.150-3с I 10

Узел 12, 13


| | | |
|------------|------|--------|
| Стадия | Лист | Листов |
| Р | | 1 |
| ТбилЗНИИЭП | | |

2.150-3с В1


Для кирпичных зданий

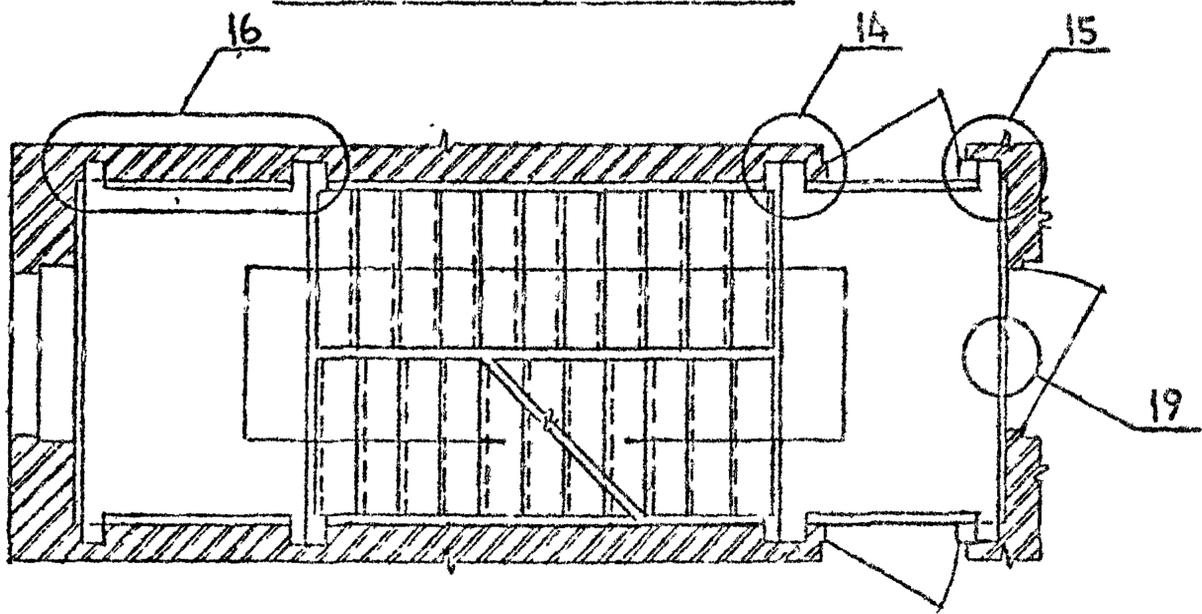

Для крупноблочных зданий

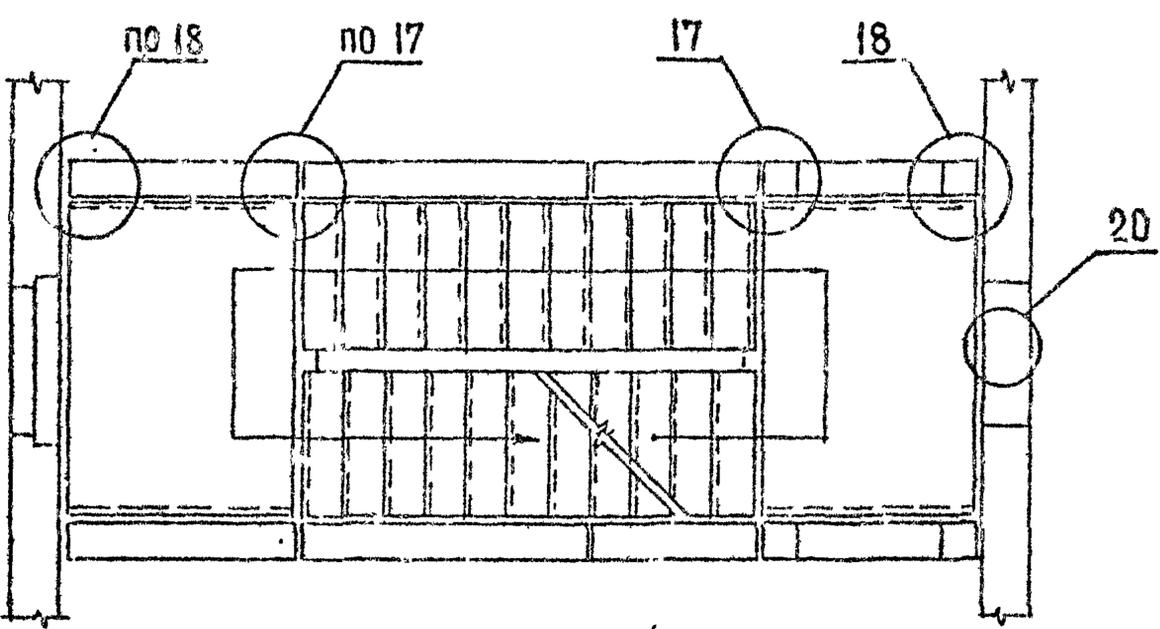

Для крупнопанельных зданий

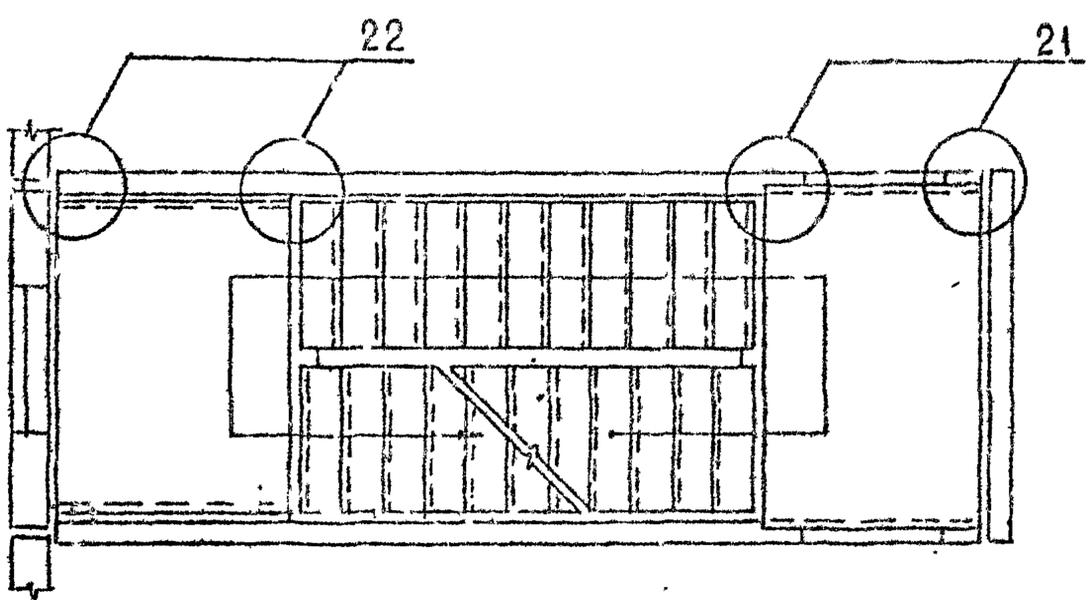

Узлы 14...22 см. 2.150-3с 1 12, 2.150-3с 1 19.

Имя, № подл., Подпись и дата



| | | | |
|---------|------------|--------------------|-------|
| РАЗРАБ. | Сичинава | <i>[Signature]</i> | 18.10 |
| ПРОВЕР. | Капаназе | <i>[Signature]</i> | 18.10 |
| ГИП | Бускивадзе | <i>[Signature]</i> | 18.10 |
| Н.КОНТР | Бускивадзе | <i>[Signature]</i> | |

2.150-3с 1 11

Схемы расположения лестничных площадок и маршей

| | | |
|------------|------|--------|
| Стадия | Лист | Листов |
| Р | | 1 |
| ТБИЛЗНИИЭП | | |

2.150-3с В1

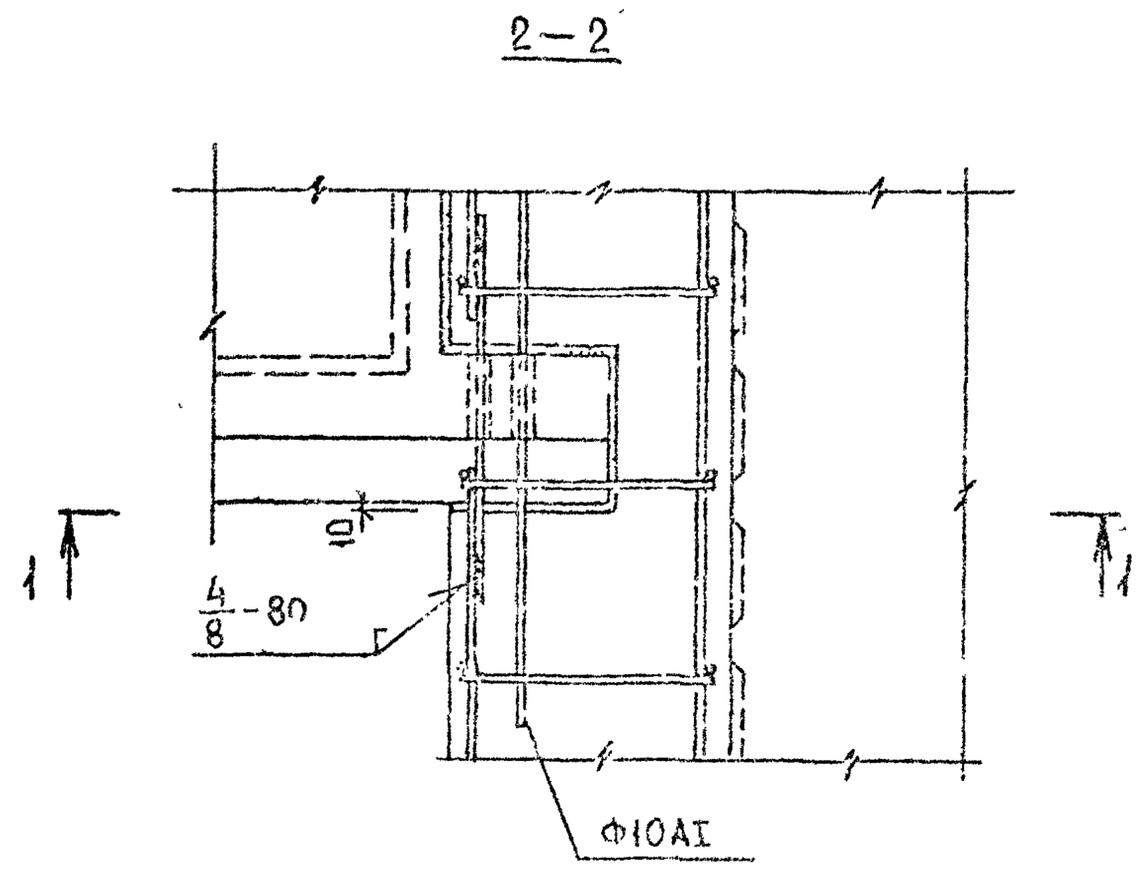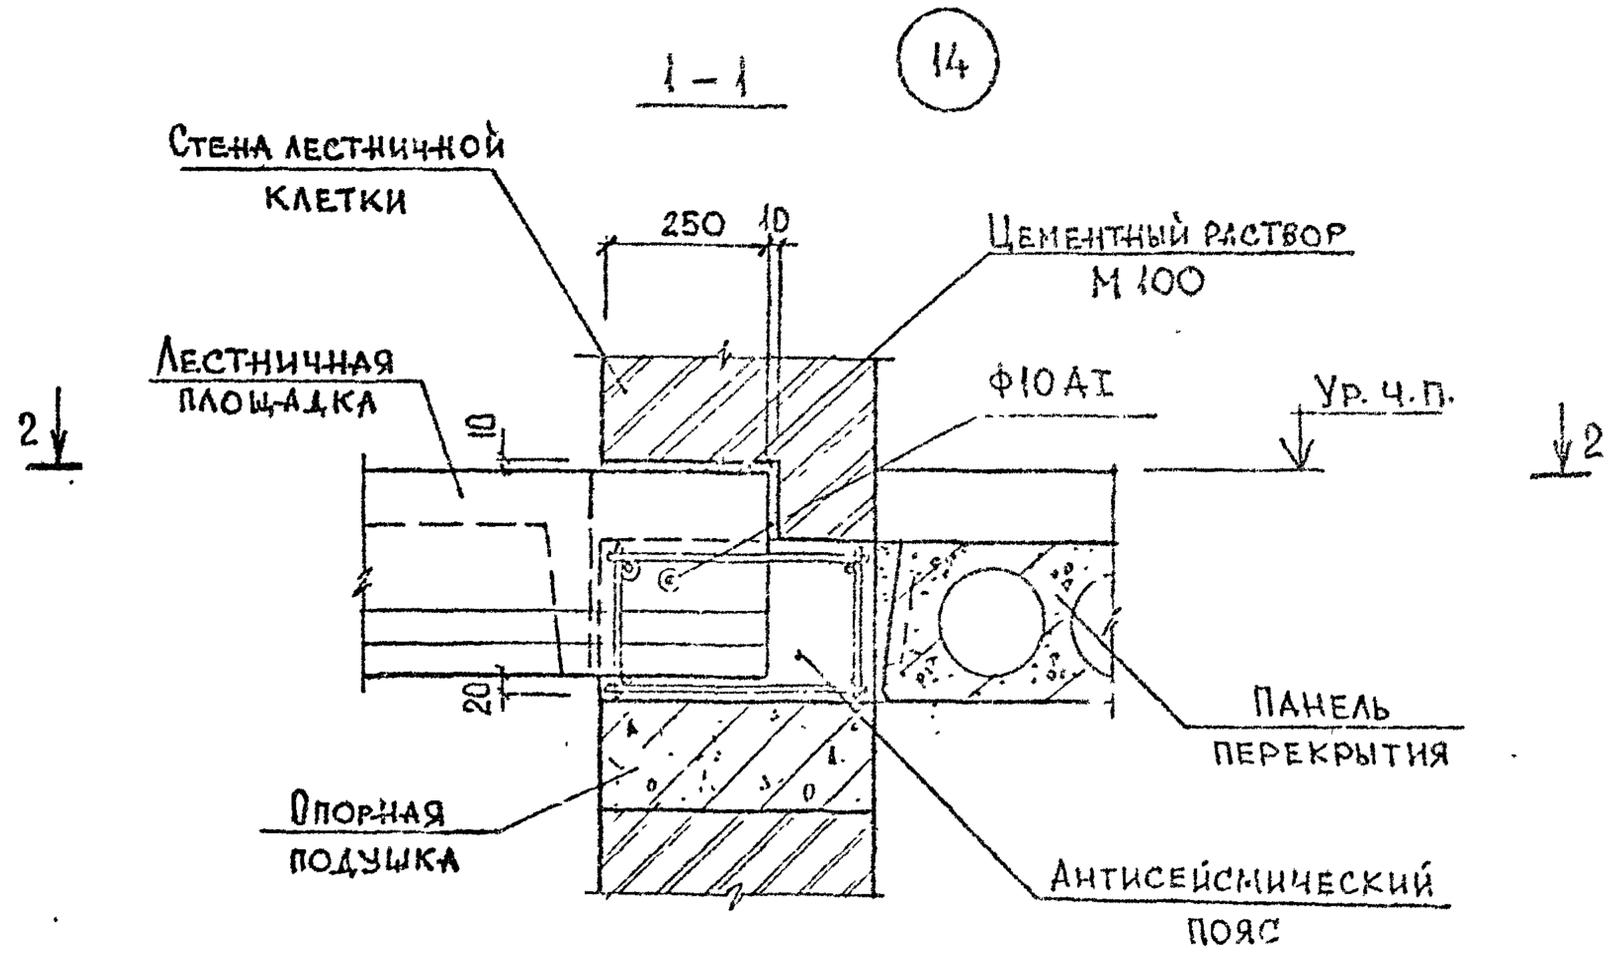

АРМАТУРА КЛАССА АІ по ГОСТ 5781-82*

Инв. № подл. Подпись и дата Взам. инв. №

| | | |
|----------|------------|-------|
| РАЗРАБ | НОКЕЛЪ | 11.10 |
| ПРОВЕР. | УШАНАДЗЕ | 1.10 |
| ГИП | БУСКИРАДЗЕ | 1.10 |
| Н.КОНТР. | БУСКИРАДЗЕ | 1.10 |

2.150-3с 1'12


УЗЕЛ 14

| | | |
|------------|------|--------|
| Стадия | Лист | Листов |
| Р | | 1 |
| ТбилЗНИИЭП | | |


ФОРМАТ А3

1-1

15

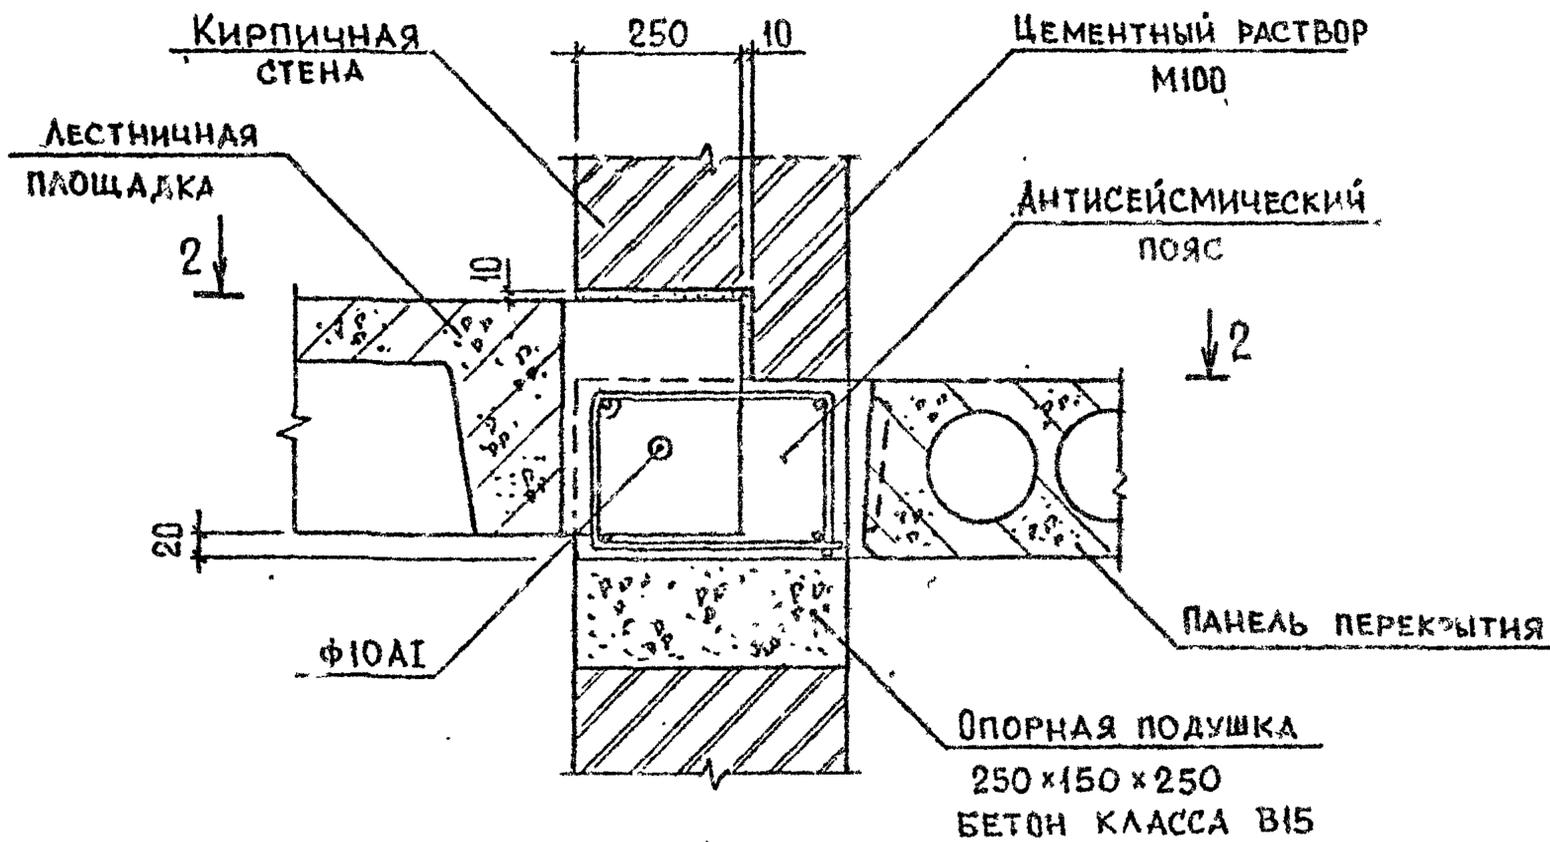

2-2

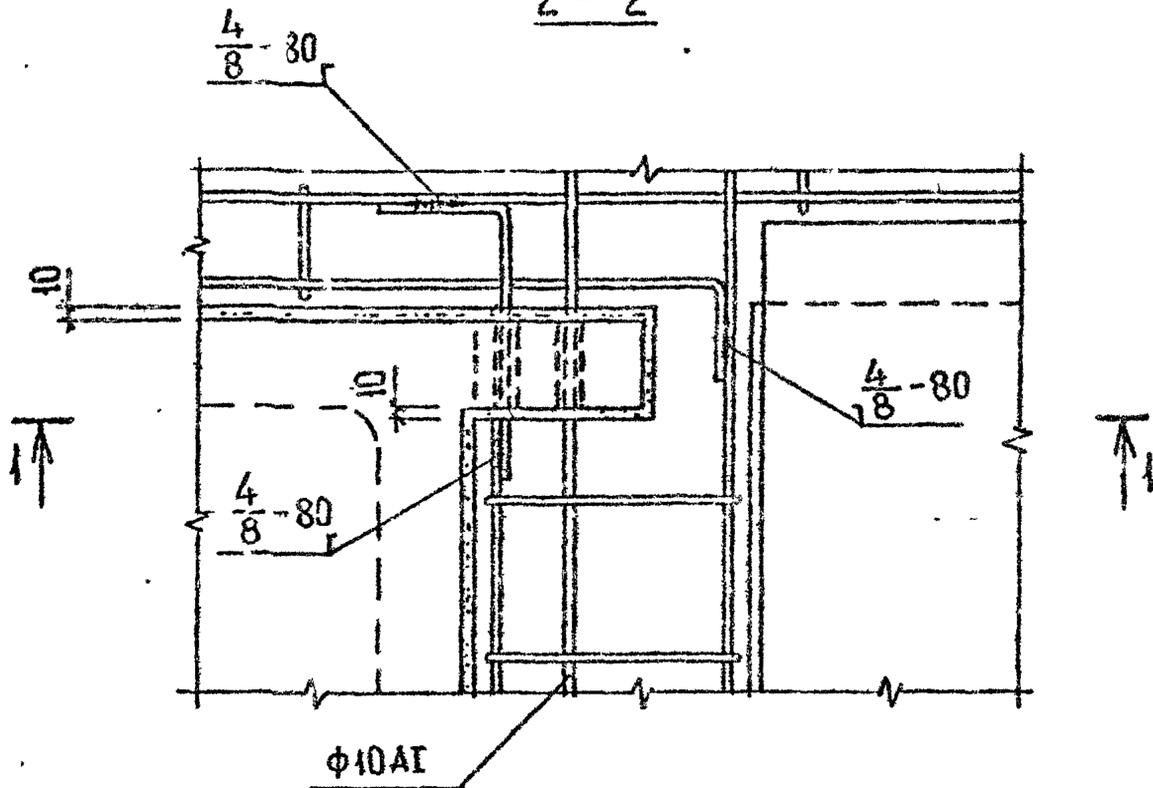

АРМАТУРА КЛАССА АІ по ГОСТ 5781-82*

Имя, № подл. Подпись и дата. БЗМ ИИВ. АС

| | | | |
|-----------|-----------|--------------------|-------|
| РАЗРАБ. | Бускнвдзе | <i>[Signature]</i> | 04.10 |
| ПРОВЕР. | Капанадзе | <i>[Signature]</i> | 04.10 |
| ГИП | Бускнвдзе | <i>[Signature]</i> | 04.10 |
| И. КОНТР. | Бускнвдзе | <i>[Signature]</i> | |

2.150-3с 1 13


Узел 15

| | | |
|------------|------|--------|
| Стадия | Лист | Листов |
| Р | 1 | 1 |
| ТБИЛЗНИИЭП | | |


2.150-3с В1

16

2-2

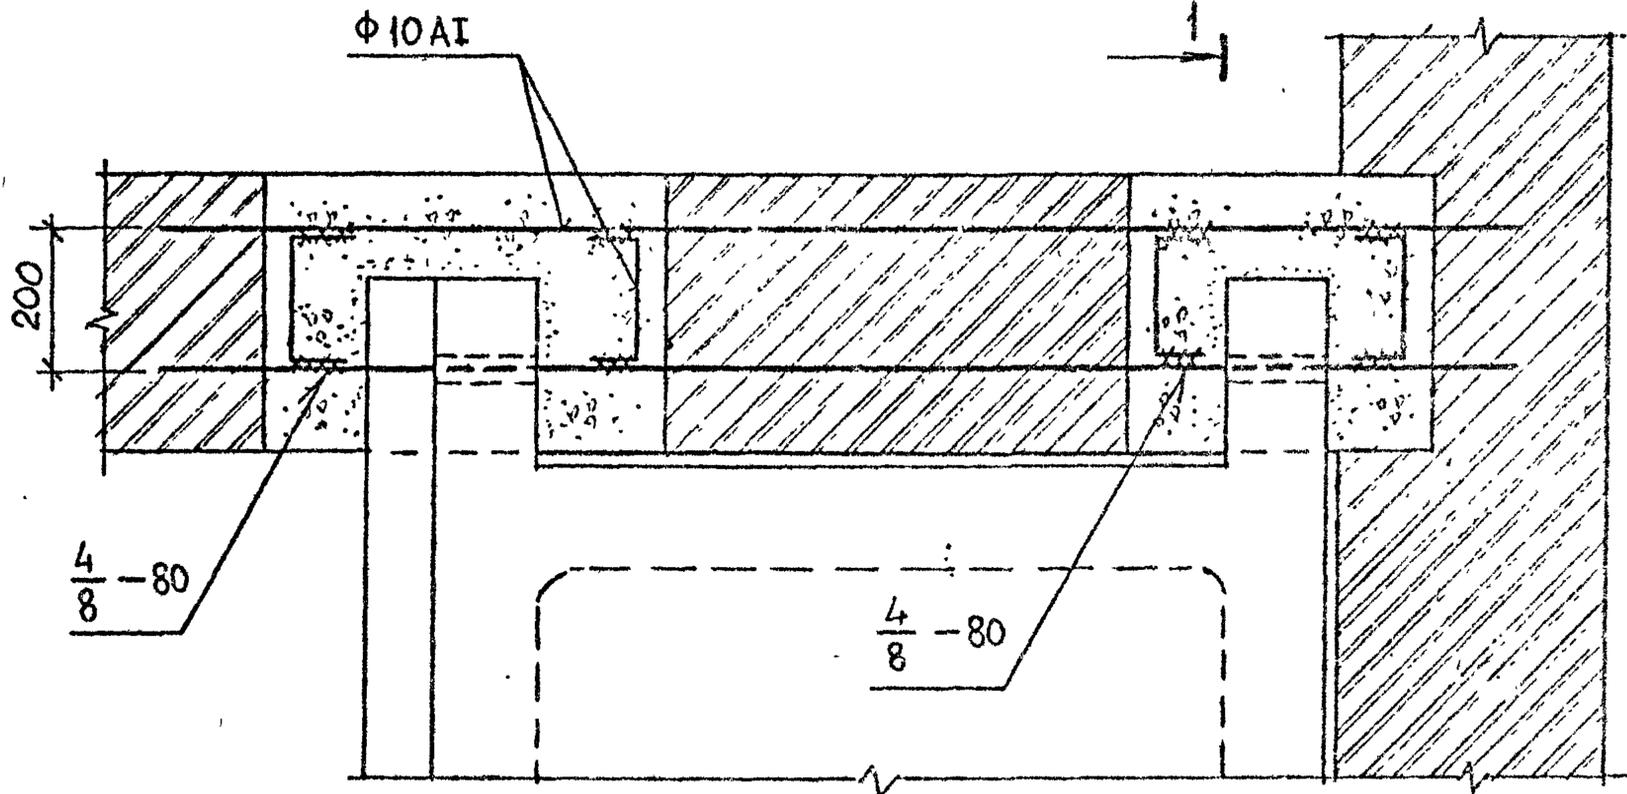

1-1

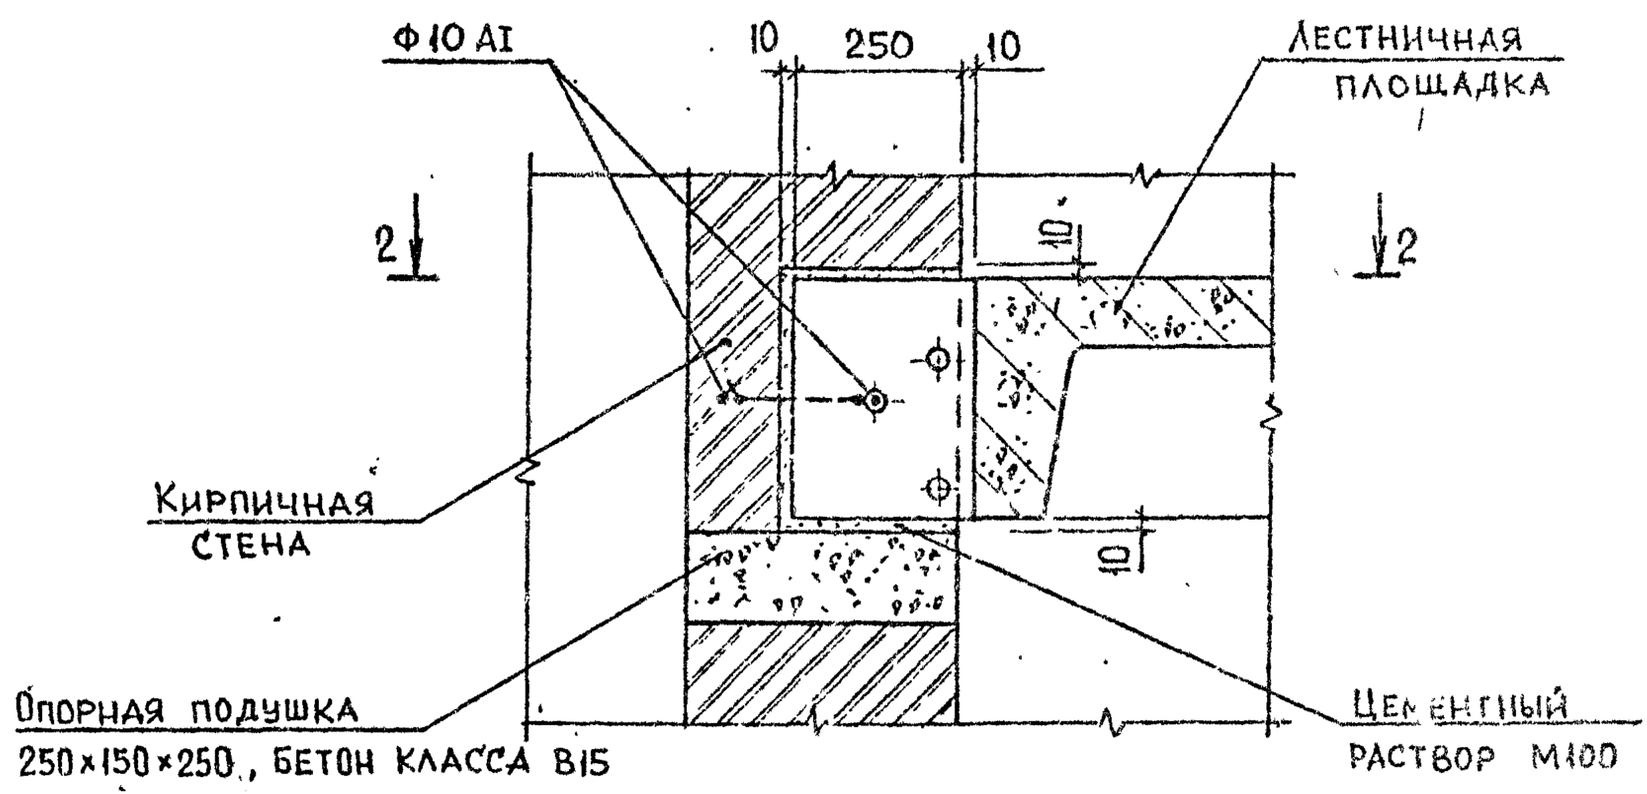

Арматура класса А1 по ГОСТ 5781-82*


2.150-3с В1

Имя, № подл. Подпись и дата Взам. инв. №


| | | | | | | | |
|----------|------------|--------------------|-------|---------------|------------|------|--------|
| РАЗРАБ. | Бускивадзе | <i>[Signature]</i> | 18.10 | 2.150-3с 1 14 | Стадия | Лист | Листов |
| ПРОВЕР. | Капанадзе | <i>[Signature]</i> | 18.10 | | Р | | |
| ГИП | Бускивадзе | <i>[Signature]</i> | 18.10 | | ТбилЗНИИЭП | | |
| | | | | Узел 16 | | | |
| Н.КОНТР. | Бускивадзе | <i>[Signature]</i> | | ФОРМАТ А3 | | | |

17

1-1

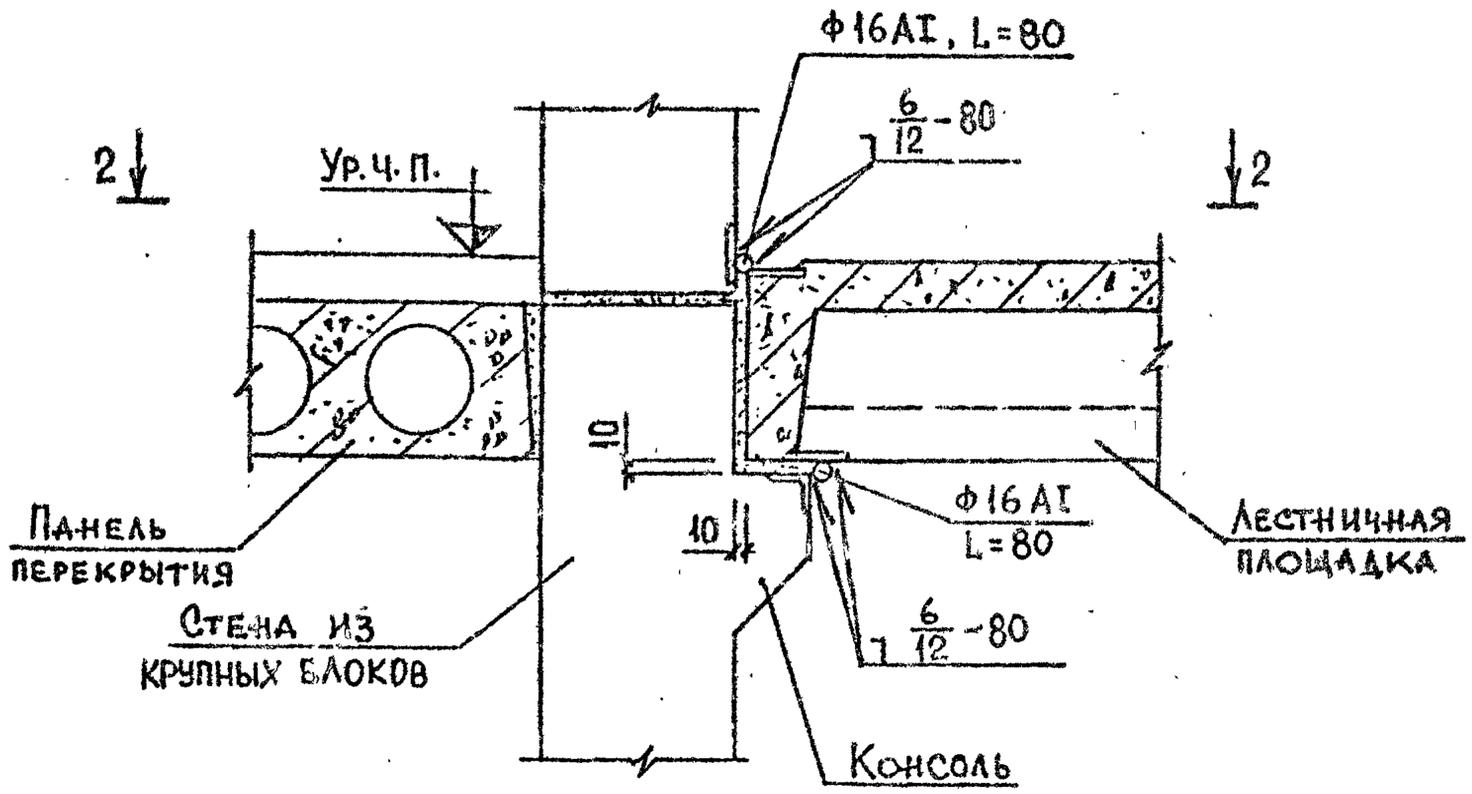

2-2

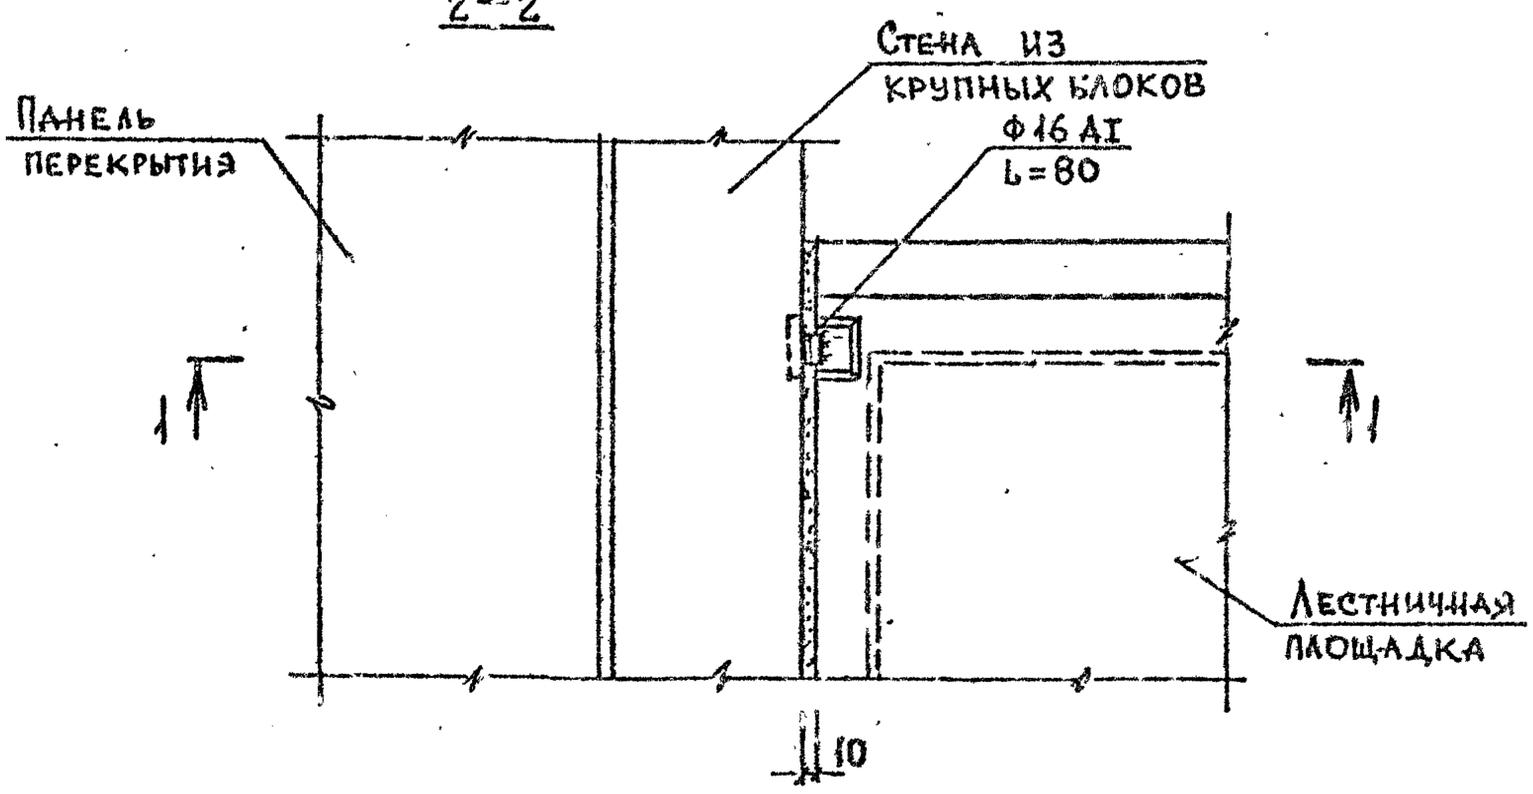

Арматура класса А1 по ГОСТ 5781-82*

Имя, должность, Подпись и дата

| | | | |
|----------|------------|--------------------|-------|
| РАЗРАБ. | НОКЕЛЬ | <i>[Signature]</i> | 24.10 |
| ПРОВЕР. | КАВАНАЗЕ | <i>[Signature]</i> | 24.10 |
| ГИП | БУСКИВАДЗЕ | <i>[Signature]</i> | 24.10 |
| | | | |
| | | | |
| Н.КОНТР. | БУСКИВАДЗЕ | <i>[Signature]</i> | |


2.150-3с I 15

Узел 17

| | | |
|------------|------|--------|
| Стадия | Лист | Листов |
| Р | | 1 |
| ТБИЛЗНИИЭП | | |

2.150-3с В1

2.150-3с В1

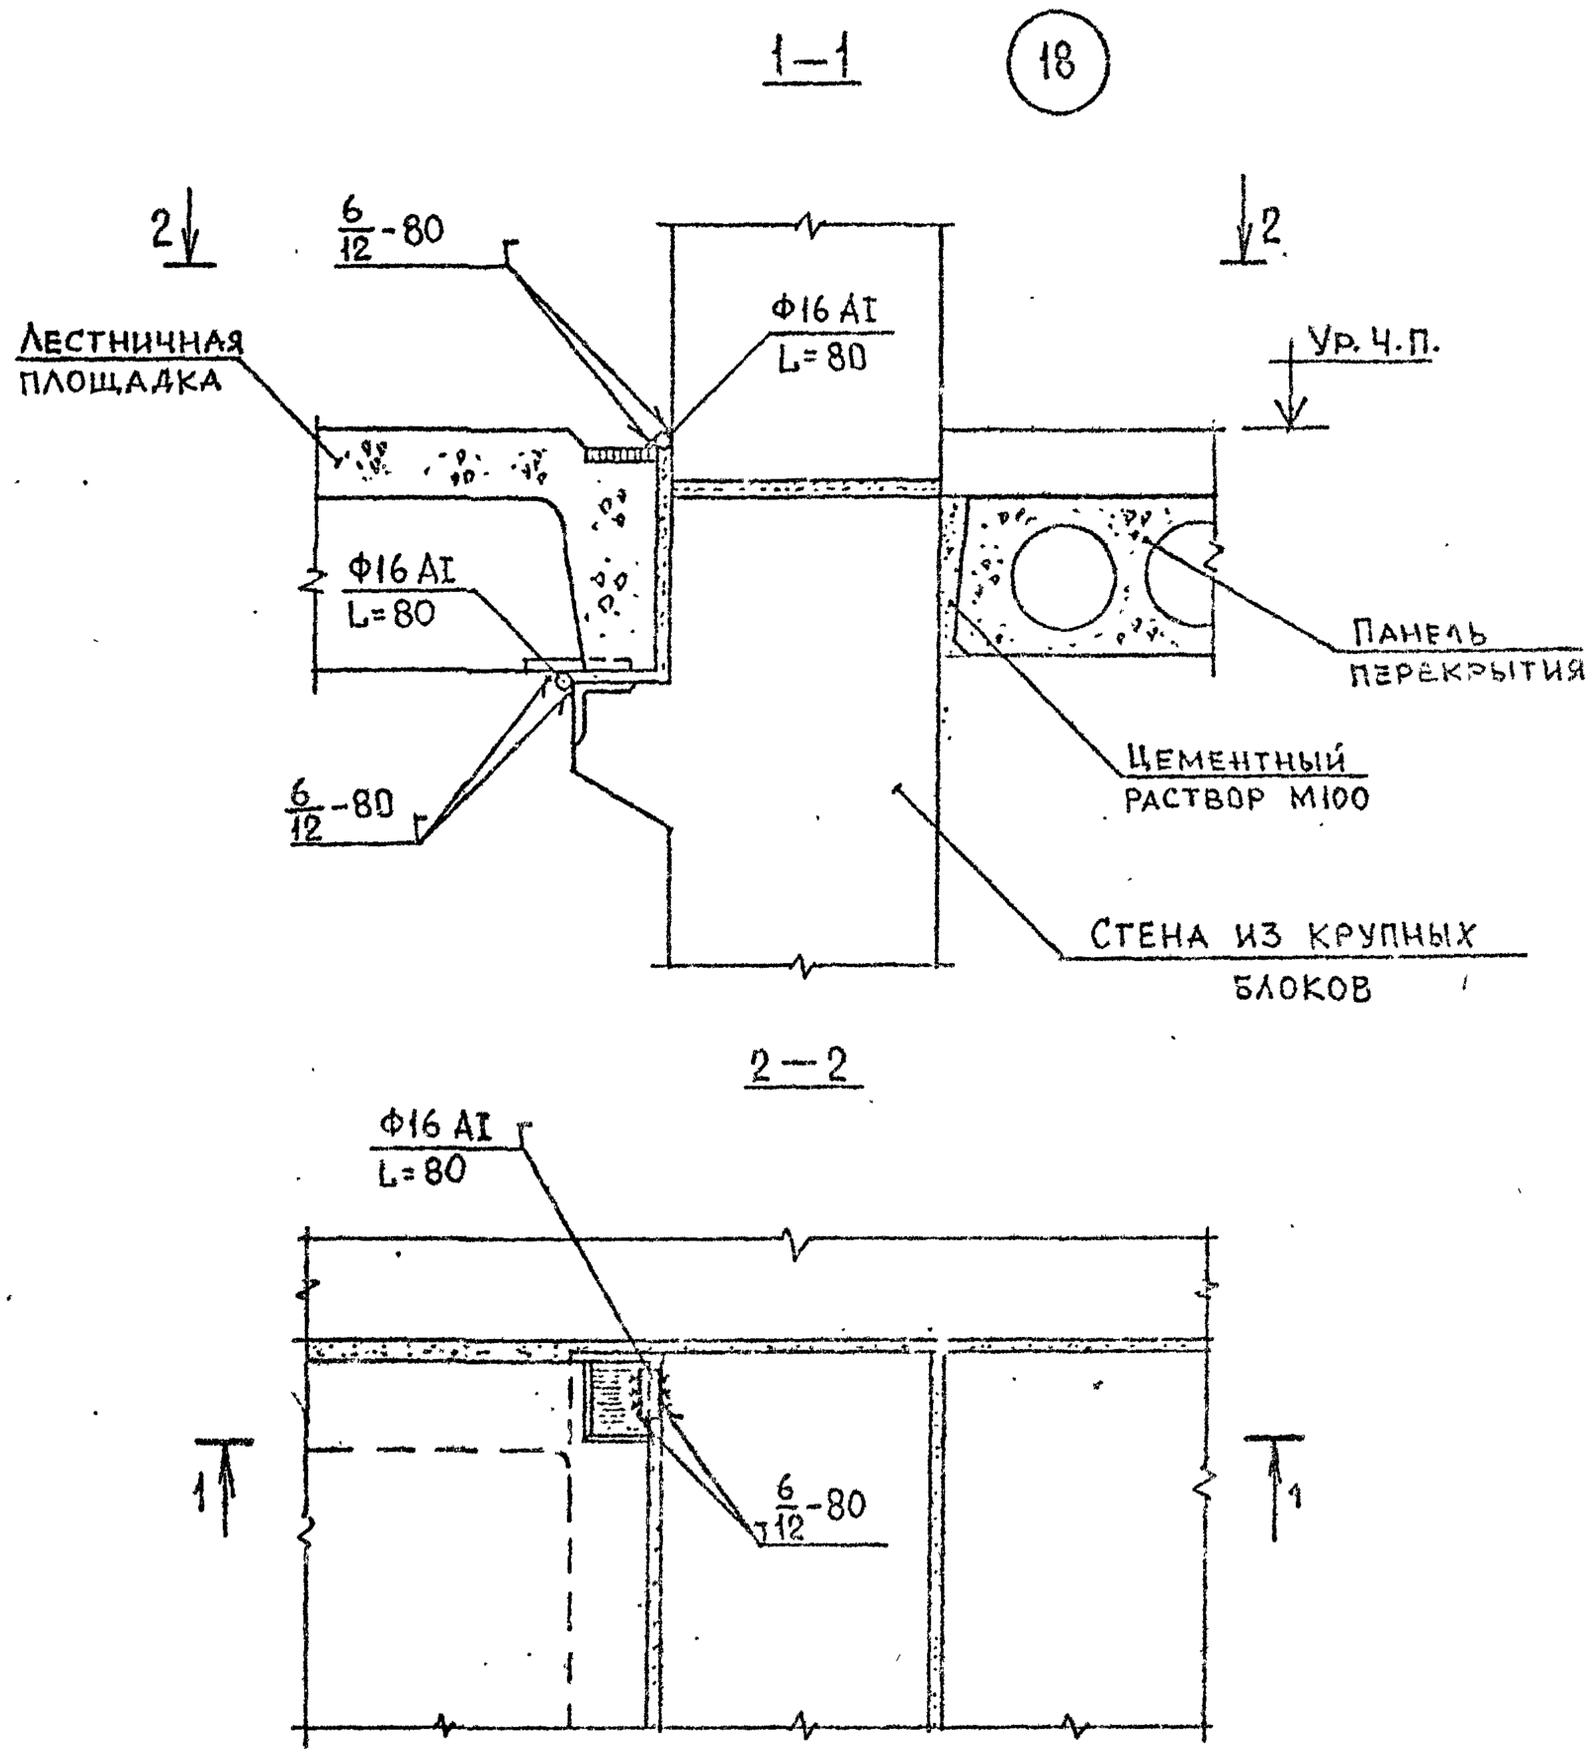

АРМАТУРА КЛАССА АІ ПО ГОСТ 5721-82^в.

Имя, № подл. Подпись и дата


| | | | |
|----------|------------|--------------------|-------|
| РАЗРАБ. | БУСКИВАДZE | <i>[Signature]</i> | 03.08 |
| ПРОВЕР. | КАПАНИДZE | <i>[Signature]</i> | 03.08 |
| ГИП | БУСКИВАДZE | <i>[Signature]</i> | 03.08 |
| Н.КОНТР. | БУСКИВАДZE | <i>[Signature]</i> | |

2.150-3с. 1 '16


УЗЕЛ 18

| | | |
|------------|------|--------|
| Стадия | Лист | Листов |
| Р | 1 | 1 |
| ТБИЛЗНИИЭП | | |

19

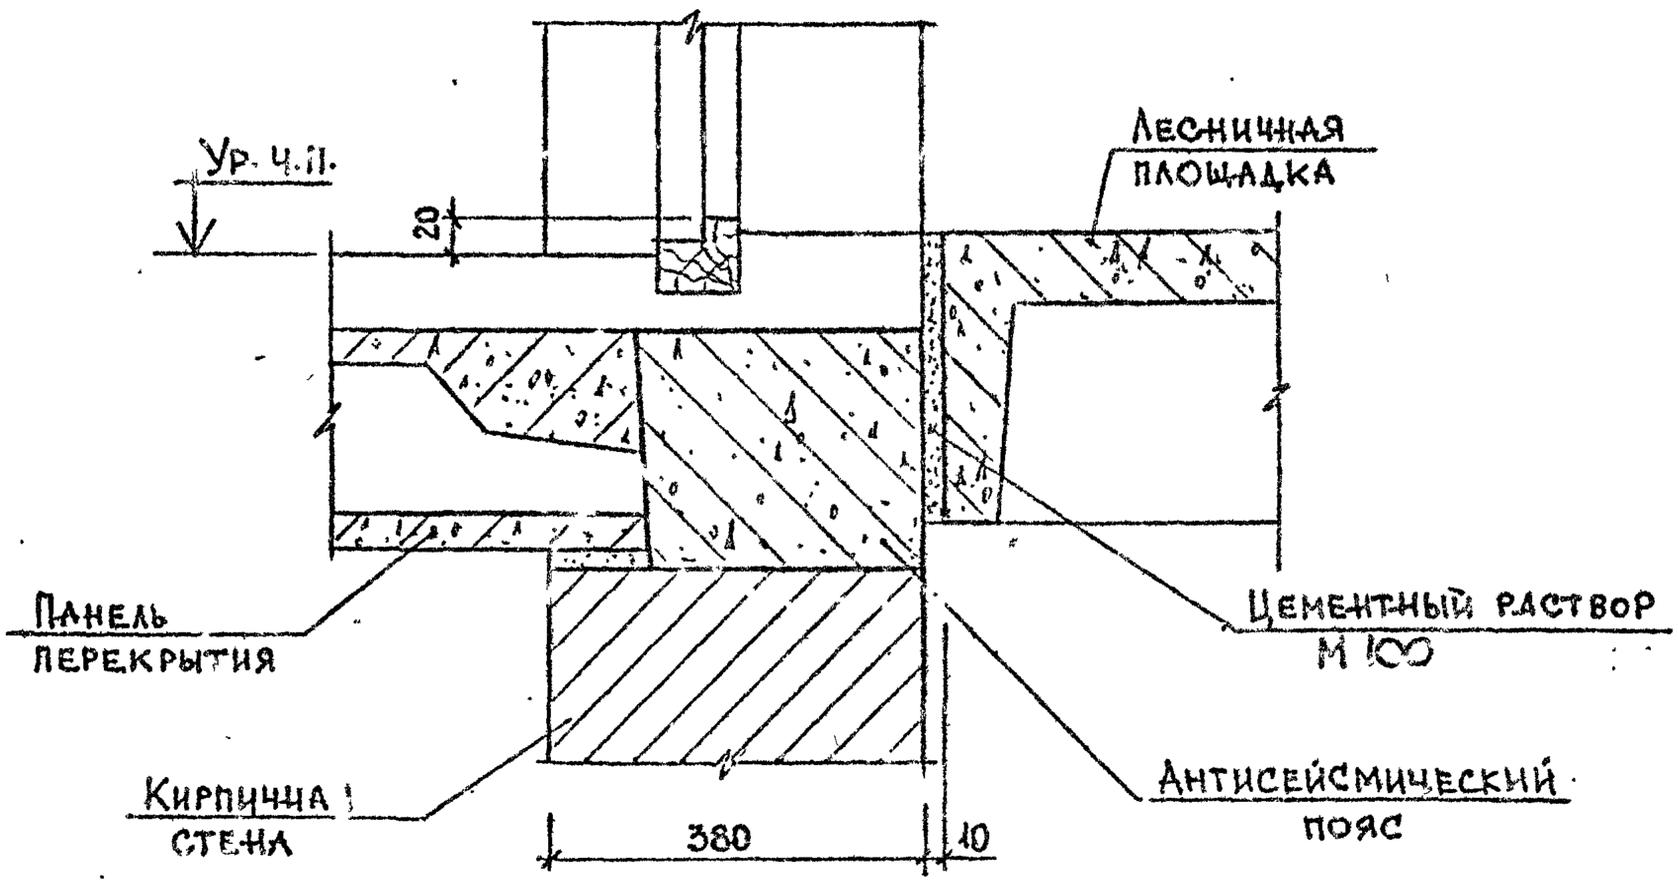

20

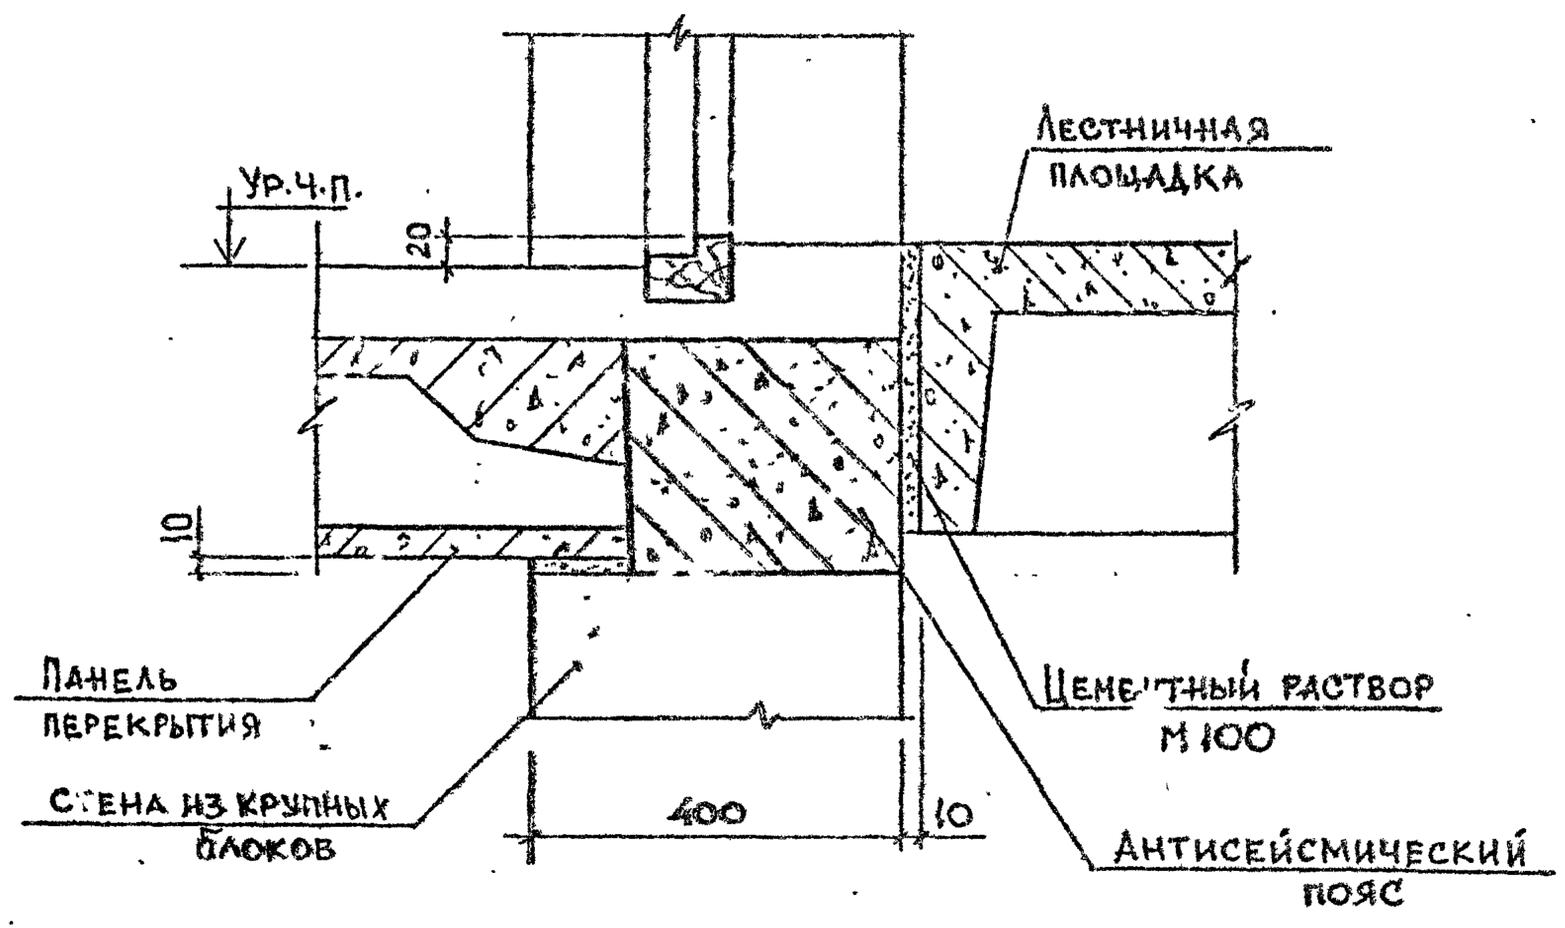

2.150-3с В1

Имя, № подл., Подпись и дата

| | | | |
|----------|------------|--------------------|-------|
| РАЗРАБ. | НОКЕЛЬ | <i>[Signature]</i> | 16.08 |
| ПРОВЕР. | КАПАНАЗЕ | <i>[Signature]</i> | 16.08 |
| ГИП | БУСКИВАДЗЕ | <i>[Signature]</i> | 16.08 |
| И.КОНТР. | БУСКИВАДЗЕ | <i>[Signature]</i> | |

2.150-3с 1 17.

УЗЕЛ 19, 20

| | | |
|------------|------|-------|
| Стадия | Лист | Листо |
| Р | | 1 |
| ТБИЛЗНИИЭГ | | |

ФОРМАТ А3

21

1-1

ЦЕМЕНТНЫЙ РАСТВОР
М100

ЛЕСТНИЧНАЯ
ПЛОЩАДКА

2 ↓

ГОСТ 5264-80-Т1-Д8-80

6-80
12

↓ 2

Φ16 АІ
L=80

ПАНЕЛЬ
ПЕРЕКРЫТИЯ

СТЕНОВАЯ
ПАНЕЛЬ

2-2

ГОСТ 526480-Т1-Д8-60 Г

ГОСТ 526480-Н1-Д8-60

↑ 1

↑ 1

-8×60
L=120

СТЕНОВАЯ
ПАНЕЛЬ

АРМАТУРА КЛАССА АІ ПО ГОСТ 5781-82*.
ПРОКАТ ПО ГОСТ 103-76*, МАРКА СТАЛИ ВСтЗпсС І.

ИВ.№ ПОДЛ. ПОДПИСЬ И ДАТА ВЗАН.ИВ.№

| | | | |
|----------|------------|--------------------|-------|
| РАЗРАБ. | БУСКИВАДЗЕ | <i>[Signature]</i> | 16.10 |
| ПРОВЕР. | КАРАНАДЗЕ | <i>[Signature]</i> | 16.10 |
| ГИП | БУСКИВАДЗЕ | <i>[Signature]</i> | 16.10 |
| | | | |
| | | | |
| Н.КОНТР. | БУСКИВАДЗЕ | <i>[Signature]</i> | |

2.150-3с 1 18

УЗЕЛ 21


| | | |
|------------|------|--------|
| СТADIЯ | ЛИСТ | ЛИСТОВ |
| Р | 1 | 1 |
| ТБилЗНИИЭП | | |

ФОРМАТ А3


2.150-3с В1

1-1

22

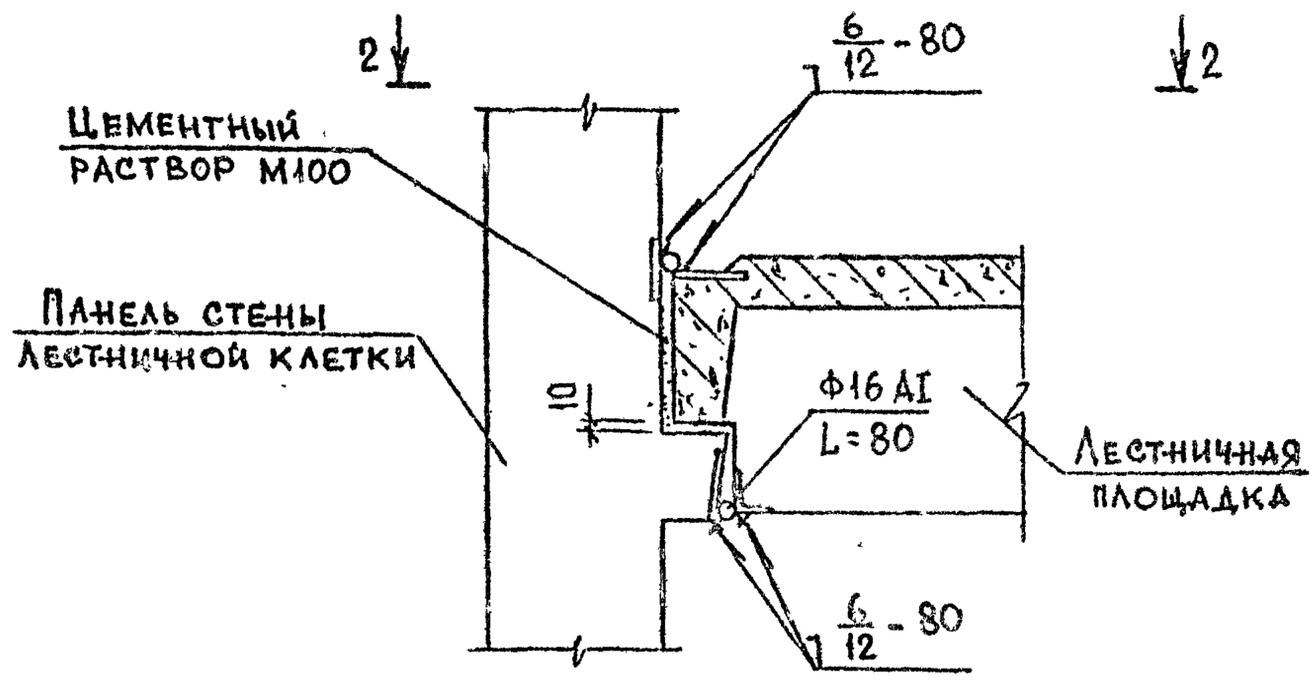

2-2

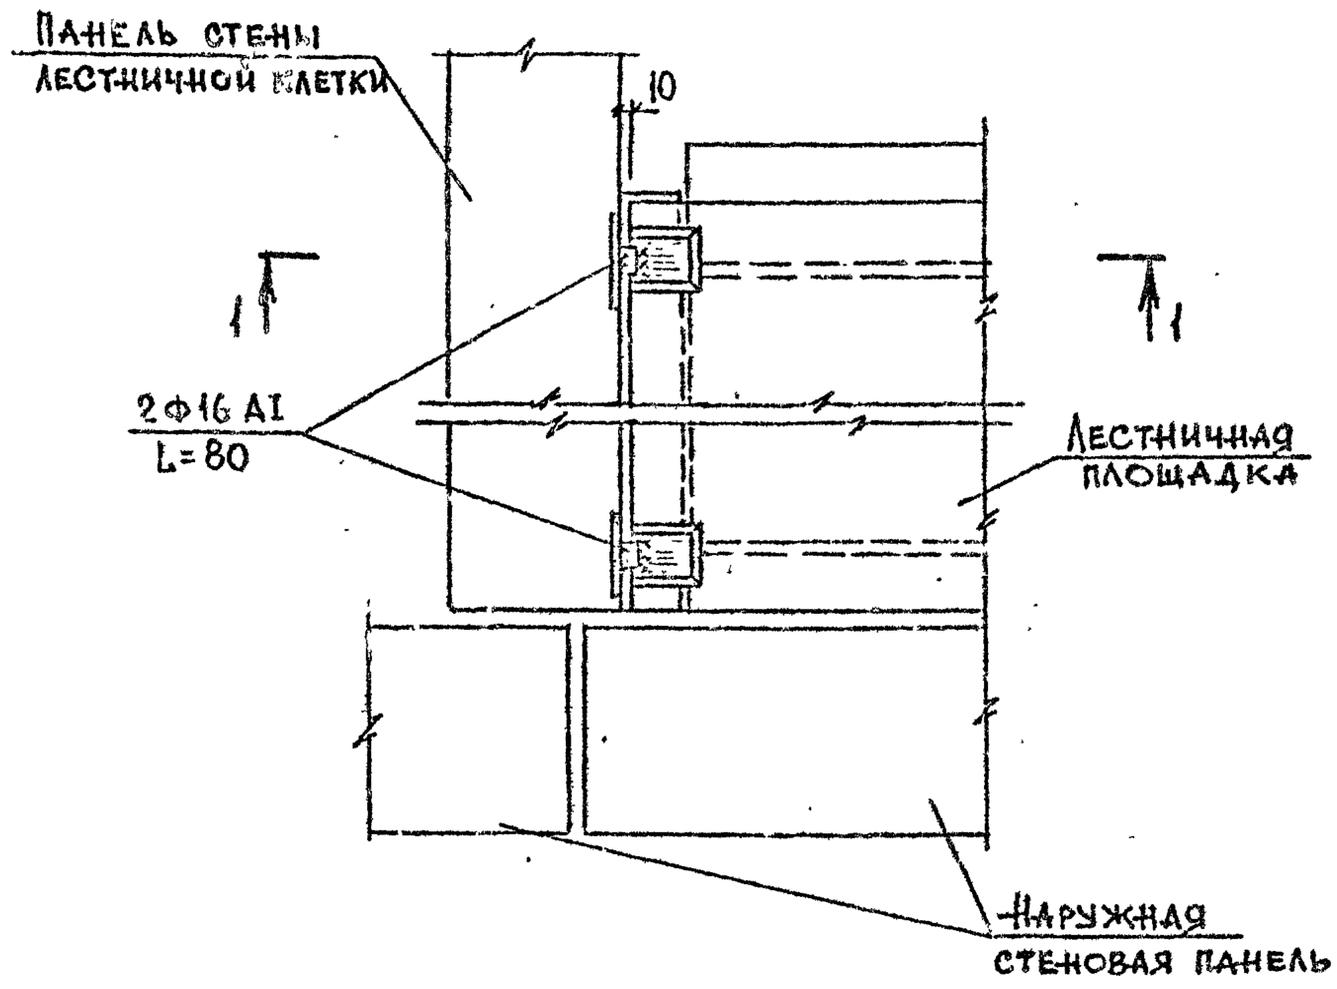

АРМАТУРА КЛАССА АІ по ГОСТ 5781-82*

2.150-3с В1

Имя, № прокл. Подпись и дата. Взам инв. №

| | | | |
|----------|------------|----------|-------|
| РАЗРАБ. | НОЖЕЛЬ | <i>Н</i> | 16.07 |
| ПРОВЕР. | КАПАНАЗЕ | <i>К</i> | 16.07 |
| ГИП | БУСКИВАДZE | <i>Б</i> | 16.07 |
| И.КОНТР. | БУСКИВАДZE | <i>Б</i> | |

2.150-3с 1 19

УЗЕЛ 22

| | | |
|------------|------|--------|
| Стадия | Лист | Листов |
| Р | | |
| ТБИЛЗНИИЭП | | |

ФОРМАТ А3